设计号: HY201411105

# 达贤小学周边人行道及路灯工程 (施工图设计)



深圳华粤城市建设工程设计有限公司二零一四年八月

图纸目录

第 卷第 册

工程名称: 达贤小学周边人行道及路灯工程

共 页第 页 设计号: HY201411106

子 项: 道路.照明工程

设计阶段: 施工图 2014年08月

1	<b>Д.</b> Би.мутт		<b>以月月10.10.10.1</b>		20111007
序号	图纸名称	图号	重复使用 图纸图号	张数	备注
1	设计总说明	施-路001		3	
2	区域位置图	施-路002		1	
3	道路平面图	施-路003		1	
4	路面结构设计图	施-路004		1	
5	人行道铺装大样图	施-路005		1	
6	道路工程数量表	施-路006		1	
7	照明平面图	施-电001		1	
8	照明手井大样图	施-电002		1	
9	灯杆基础大样图	施-电003		1	
10	牵引开挖结构图	施-电004		1	
11	照明箱及路灯接线控制图	施-电005		1	
12	照明箱及路灯接线控制图	施-电006		1	
				1	

# 设计总说明

### 一、概述

为了保障达贤小学师生上学、放学安全,改善学校周边缺少人行道的状况,故在学校周边增加路灯照明、新增人行道。在道路由东右转北的位置,修整道路缘石半径,以利于车辆转弯。

### 1. 设计内容

道路工程、照明工程

### 2. 设计依据

- 1、达贤小学周边地形图(1:500);
- 2、设计合同;
- 3、国家及各相关部门颁布的各种规范、规程和有关法律、法规等。

### 3. 技术标准

学校周边道路等级为城市支路,车速为 40Km/h。

本项目平面坐标采用珠区坐标系统;高程采用1985国家高程基准。

### 4. 工程地质条件

本设计阶段,未有道路沿线地质钻探资料。

### 二、道路设计

### 1. 人行道、非机动车道的设计

人行道和非机动车道设置在一起, 宽度为 3m, 没有单独分设。可以根据

行人和非机动车交通量进行调剂。人行道上按残疾人通道设计规范设置有导盲砖、止步砖。

人行道高出车行道 15cm, 其横坡采用直线式, 向车行道方向倾斜。人行道横坡设为-1.5%。

### 2. 过街人行横道的布置

在三路交叉处设置过街人行横道,以方便行人横过马路。人行横道宽度设为 6m。在设置时尽量与车行道垂直,使行人横过车道的时间最短。同时应尽量靠近交叉口,以缩小交叉区域。


### 3. 无障碍设施设计


根据《无障碍设计规范(GB50763-2012)》 进行无障碍设计。

### 3.1 缘石坡道设置:


缘石坡道设置在过街路口、交叉口路口和人行横道两端。

全线过街坡道基本上采用全宽式单面坡缘石坡道,在交叉口转弯处弧位顶端设置过街人行横道时设置三面缘石坡道。在街坊路口处由于缘石半径的影响,不宜设置全宽式单面坡缘石坡道,此处做了相应的变通,沿人行道内侧设置2米单面坡缘石坡道,如图所示:

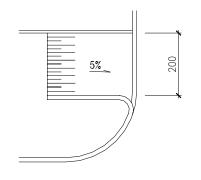

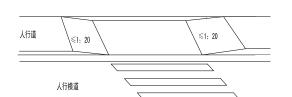

1

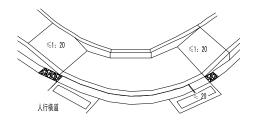

### 3.2 盲道设置:

全线均铺设盲道,连续铺设,具体见《盲道铺砌大样图》。

当盲道铺至缘石坡道口处时,在距坡道底边 250mm 处铺设与坡道口长对应的提示盲道。

当盲道行进方向遇叉道时,应在交叉位置按不同方向各铺设提示盲道砖, 在盲道的终止位置也铺设相应的提示盲道。

在公交停靠站候车位置铺设提示盲道,并与行进盲道连接。

### 4. 人行道路面设计

采用透水彩色步道砖(25x12.x5),中间为 3 厘米厚中粗砂找平,下层为厚 15 厘米厚 5.0%水泥稳定级配碎石。机械压实路基,要求土基回弹模量不小于 25Mpa。

道路侧石采用水泥砼立缘石(15x40x49.5)。

人行道土路基压实度≥93%,5%水泥稳定级配碎石压实度≥98%,7d 龄期 无侧限抗压强度为3.5MPa;

人行道铺装采用彩色机压砖,要求全通透同质、颜色美观自然;耐侯性高; 且易于泄水、不积水;上下层密度一致、无蜂窝状、底部平整;抗压强度不小于 30MPa(以 28 天龄期计);防滑、耐磨。

### 三、照明设计

### 1、照明设计思路

本工程为达贤小学周边人行道及路灯工程,现状道路未设置道路照明,为在 夜晚延续和保证道路的交通功能、保证人身和财产安全、提高环境的舒适性和美 化城市,本次考虑增加道路照明设计。道路照明按照现行规范,确定设计标准及 设置原则,同时选用节能型灯具,满足节能要求。

### 2、照明设计标准

按照城市次干路标准设置路灯,要求车行道平均照度不低于 151x,人行道照度不低于 81x。采用半截光型灯具,光源采用大功率 LED 路灯,灯具有效光通量不低于 801m/W。灯具寿命不低于 50000 小时。

### 3、照明设置

按照道路照度要求,参考道路相关参数,本道路照明设置情况如下:

路灯选用 1X120W 大功率 LED 路灯,安装高度为 8 米,单侧布置在车行道边绿化带中,路灯标准间距为 24 米。

路口采用 2X100 大功率 LED 投光灯, 安装高度为 10 米。

### 4、供配电系统设置

本工程主要负荷为路灯,路灯负荷约为 3kW,拟从附近垃圾转运站引低压电源。

路灯采用截面积为 5X16mm²的 VV-1kV 电力电缆供电, 穿 PVC70 管在人行道或绿化带下埋地敷设, 遇穿车行道则改穿 φ 100HDPE 管牵引施工, 避免破坏路

### 面,影响交通。


路灯控制箱建议设置于垃圾转运站内,以防被盗。


### 4、接地系统

本工程采用 TN-S 接地系统,沿线利用一芯 1X16 电缆作为 PE 线。路灯灯杆、路灯基础钢筋、路灯控制箱外壳需可靠连接。测试接地电阻应不大于 10  $\Omega$ 。


### 五、施工注意事项


- 1、做好施工过程中的交通疏导工作,及现场安全文明施工,树立良好的企业与政府形象。
  - 2、路基施工时,做好原地面临时排水设施。
- 3、如遇地质情况变化较大请应及时会同建设单位、监理单位及设计单位研究解决。
- 4、 人行道的铺装应密实平整、无空洞,面层无污染;路缘石的安装应整 齐、弯道圆顺、勾缝整齐,缘石表面质感、色彩统一、清晰、无污染。
- 5、 高压电力线下施工,必须满足电力行业相在规范的安全要求,并注意雷雨天的施工安全。
  - 6、其他未尽事项应遵照有关技术规范、规程及标准办理。

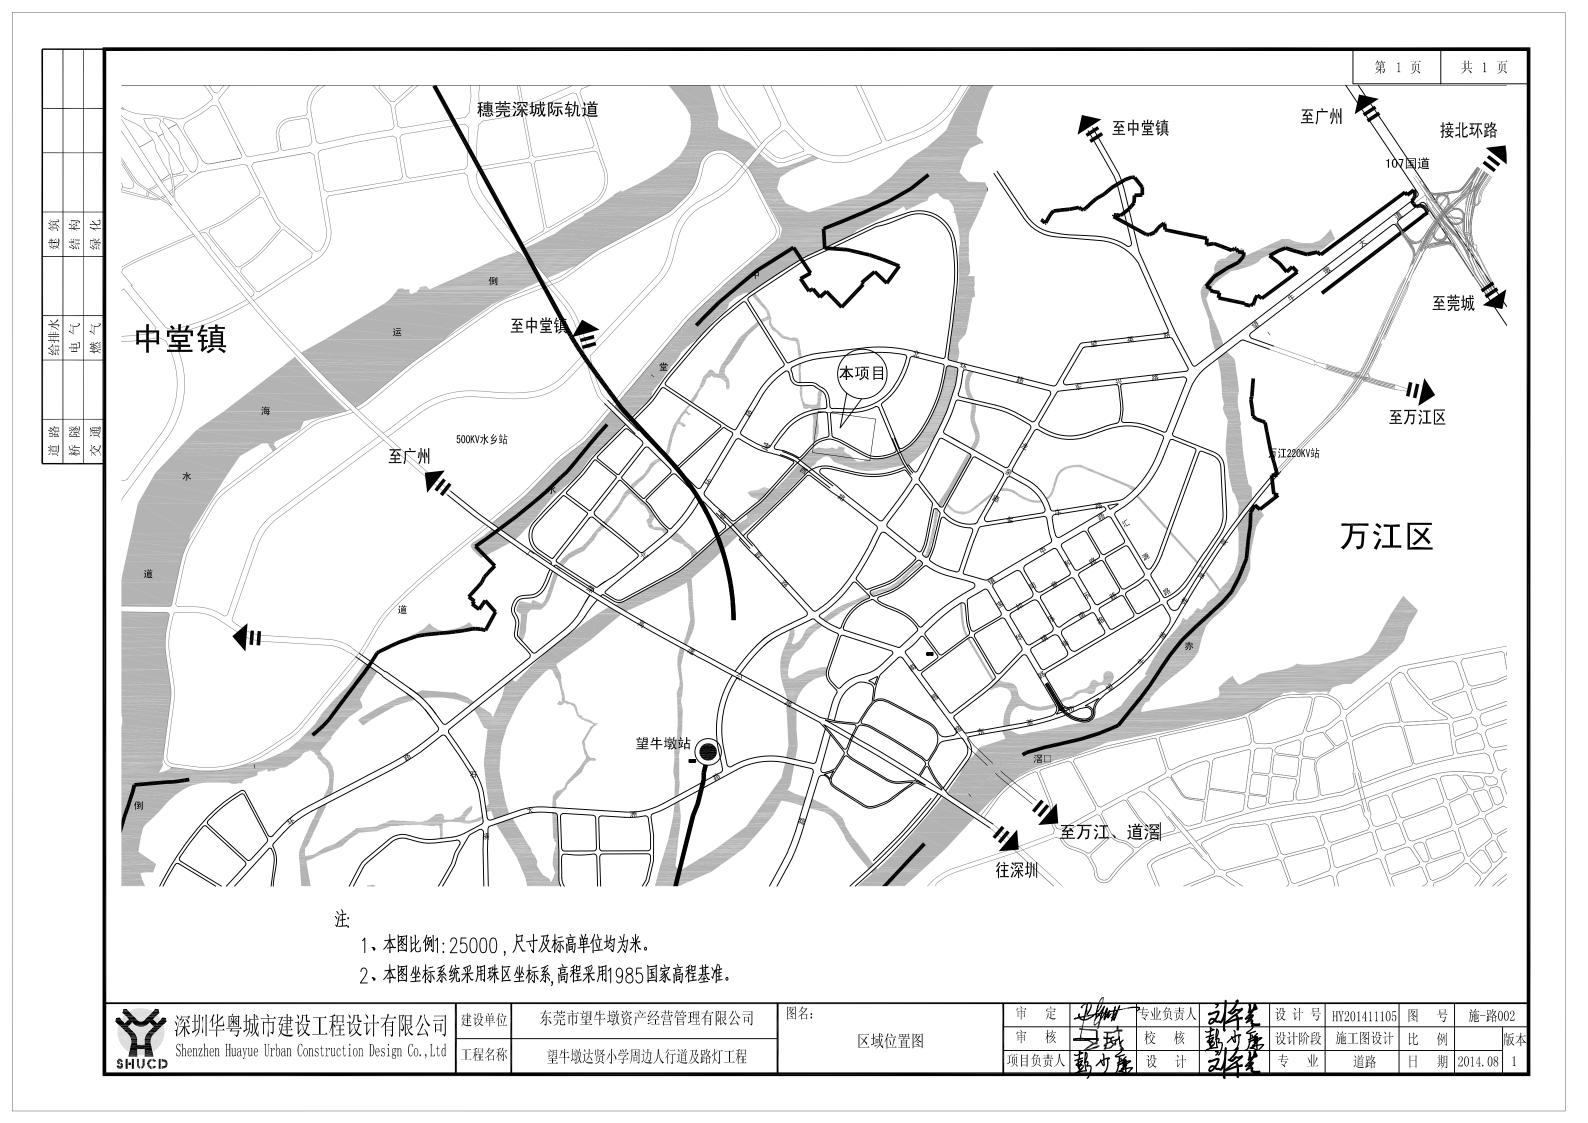

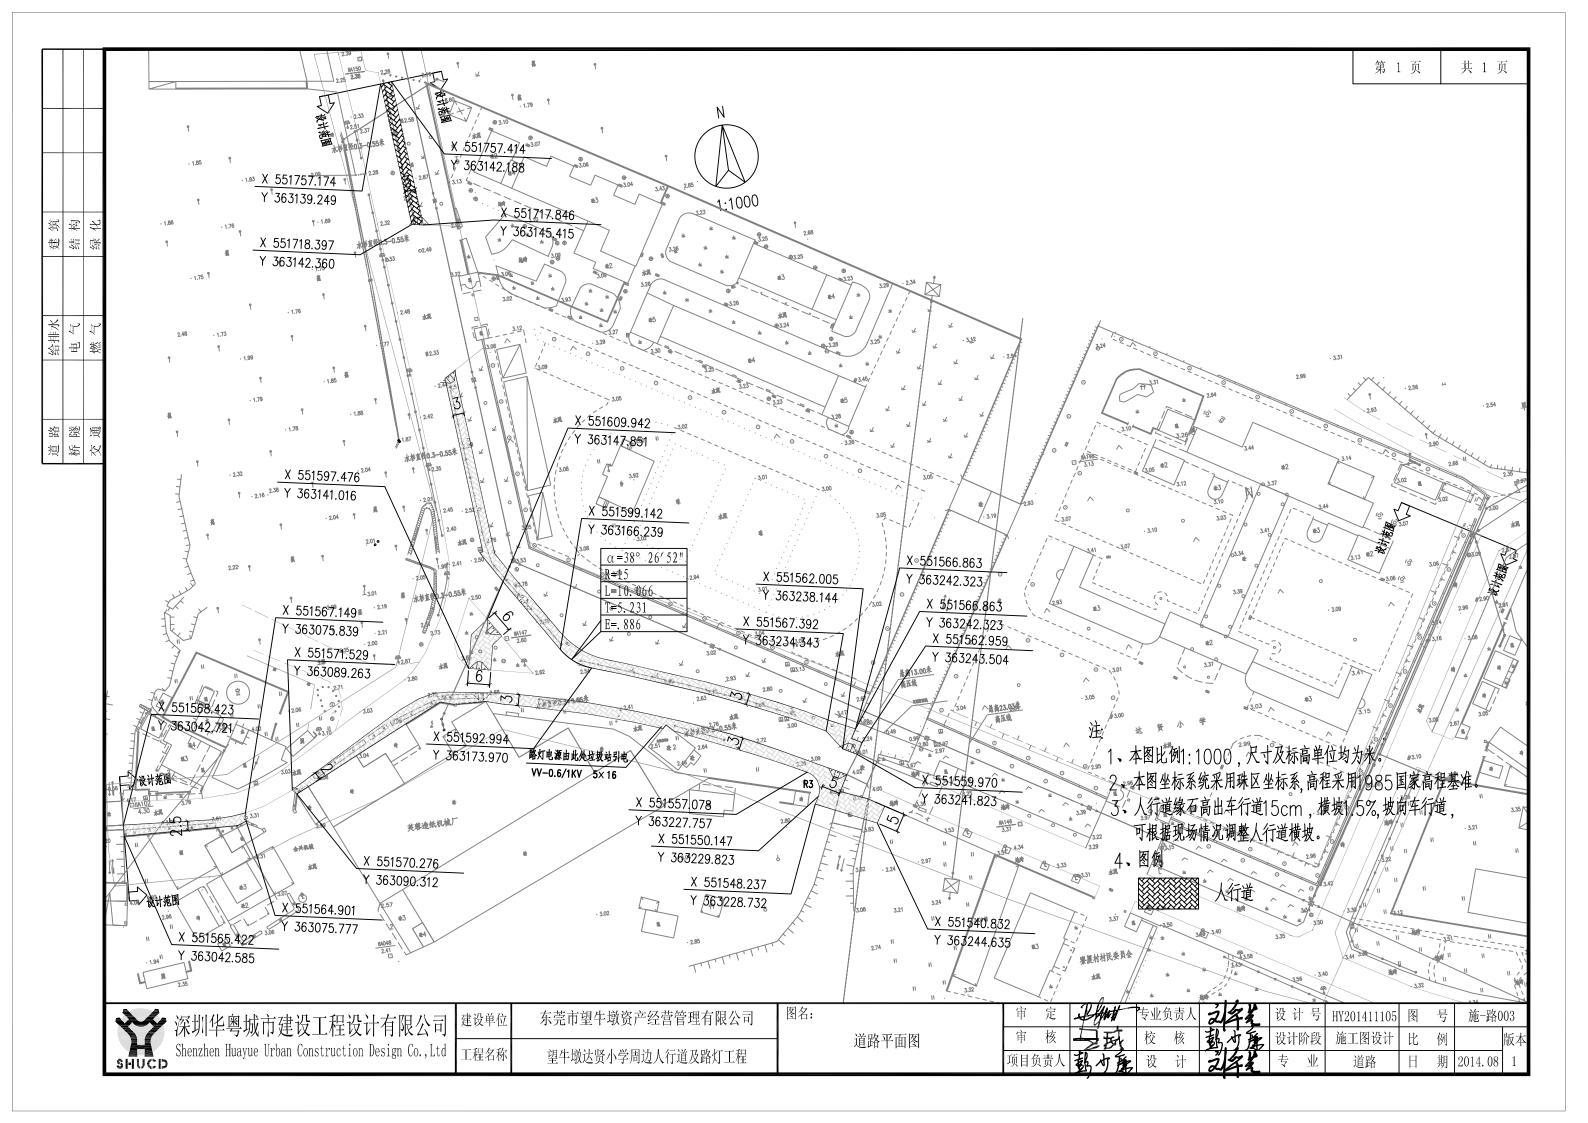



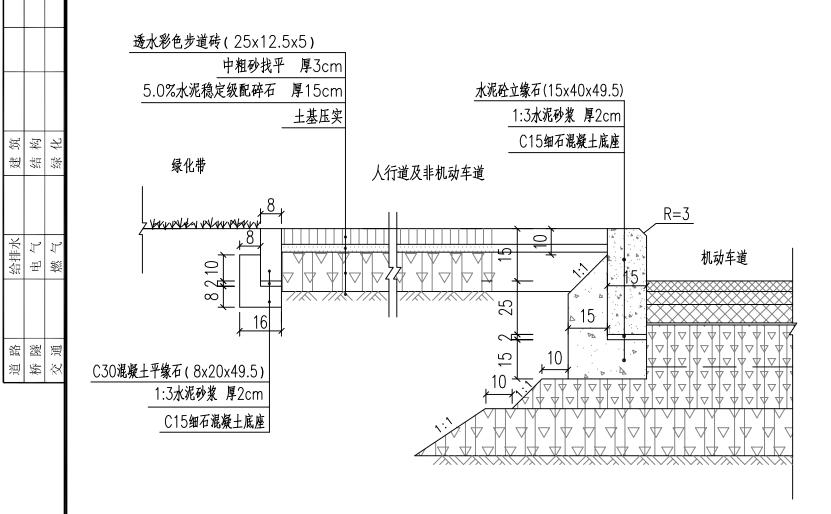

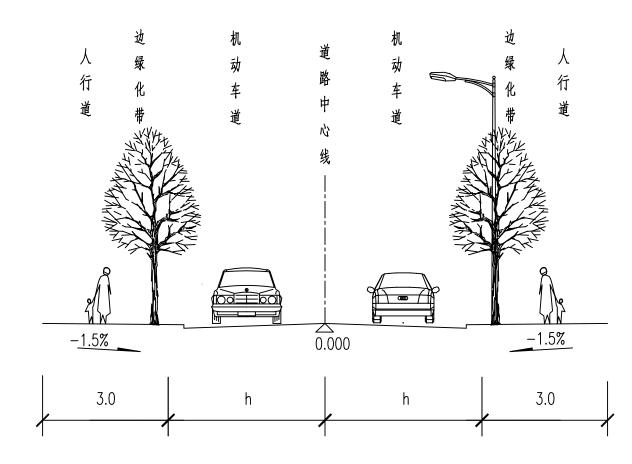

人行道路面结构

标准横断面

## 注:

- 1. 本图尺寸单位均以厘米计。
- 2. 道路横断面图为示意,人行道、路灯具体施工位置见平面图。
- 3. 人行道土路基压实度≥93%,5%水泥稳定级配碎石压实度≥98%,7d龄期无侧限抗压强度为3.5MPa
- 4. 施工应严格遵守《城市道路路基设计规范》(CJJ 194-2013)、《城市道路设计规范》(CJJ37-2012)及其它相关规范的各项要求。


\$HUCD	X S

深圳华粤城市建设工程设计有限公司 | Shenzhen Huayue Urban Construction Design Co., Ltd


建设单位 东莞市望牛墩资产经营管理有限公司 工程名称 望牛墩达贤小学周边人行道及路灯工程

图名:
- 路面结构设计图
- 路面结构设计图


		1				•								
审	定	I fint	专业	L负责人	Ź	X.	جالام	设计	十号	HY201411105	图	号	施-路C	004
审	核		校	核	彭	村	THE STATE OF	设计	阶段	施工图设计	比	例		版本
项目:	负责人	弘力	设	计	Ž	名	1	专	业	道路	H	期	2014. 08	1

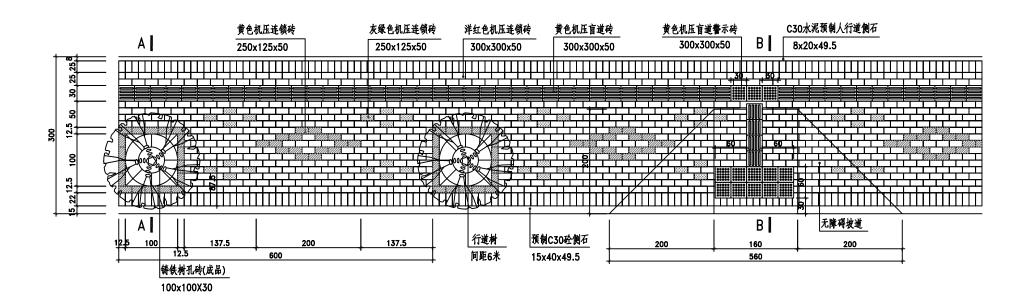

人行道铺装大样 1:50

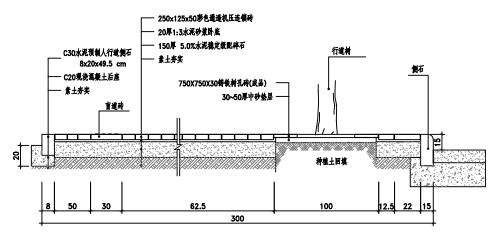

A-A剖面图 1:25

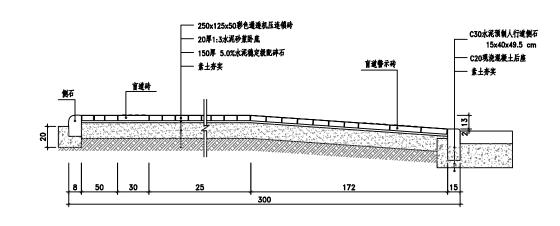

B-B剖面图 1:25

- 1、本图尺寸单位平面标注以厘米计;文字说明尺寸以毫米计。
- 2、列植的树木,其个别间距可根据实际情况作出适当调整。
- 3、人行道铺装按铺装标准大样铺装,可按现场情况做适当调整。
- 4、所有铺装用砖均采用指定机压彩色通透连锁砖,主色调洋红色,规格为: 250x125x50mm。
- 5、图纸中未详之处请参照相关施工规范。
- 6、2.0米宽的人行道取消树池、铺装参考本图。

- 7、人行道铺装采用彩色机压砖,要求全通透同质、颜色美观自然;耐侯性高;且易于泄水、不积水; 上下层密度一致、无蜂窝状、底部平整;抗压强度不小于30MPa(以28天龄期计);防滑、耐磨。
- 8、机压砖铺装应座浆稳固、细砂扫缝、铺装后平整度应符合有关规范规定。
- 9、人行道铺装时应从路缘石一侧向外铺砌,边角处切砖。



紁

构 化 建筑绿

给排水 电气 燃气

道 捺 交路 隧 運

Shenzhen Huayue Urban Construction Design Co., Ltd

东莞市望牛墩资产经营管理有限公司 建设单位 望牛墩达贤小学周边人行道及路灯工程

图名:

	审	定	I HANT	专业	负责人	def	军笔	设 ì	十号	HY201411105	图	号	施-路0
人行道铺装大样图	审	核	一旦获	校	核	戡.	が展	. 设计	阶段	施工图设计	比	例	
	项目负	负责人	彭小庄	设	计	2	客笔	专	业	道路	H	期	2014. 08

第	1	页	共	1	页
/13	-	<i></i>	l /\	-	

	道路工程数量表		
序号	名称	单位	数量
1	透水彩色步道砖	m²	1330
2	中粗砂	m3	39. 9
3	5.0%水泥稳定级配碎石	m3	199.5
4	填方(平均10cm)	m3	133
5	水泥砼立缘石(15x40x49.5)	m	450
6	C30混凝土平缘石(8x20x49.5)	m	450
7	1:3水泥砂浆	m3	2.07
8	C15细石混凝土底座	m3	45.63
9	拆除现状绿化带	m²	670
10	拆除现状水泥砼花台(侧壁高20cm)	m²	110
	合计		

SHUCD	X S
-------	--------

建筑结构级化

给排水 电气 燃气

道 茶 交 麗 麗


深圳华粤城市建设工程设计有限公司 建设单位 Shenzhen Huayue Urban Construction Design Co., Ltd 工程名称

正程名称 望牛墩达贤小学周边人行道及路灯工程

图名:

							•								
审	定	TH	W	专业	负责人	જ	4	عالام	设 ì	十号	HY201411105	图	号	施-路0	06
审	核	$\frac{1}{\sqrt{2}}$	沟	校	核	鄞	寸	No.	设计	阶段	施工图设计	比	例		版本
目	负责人	動す	唐	设	计	Ž	8	*	专	业	道路	H	期	2014. 08	1
							,								



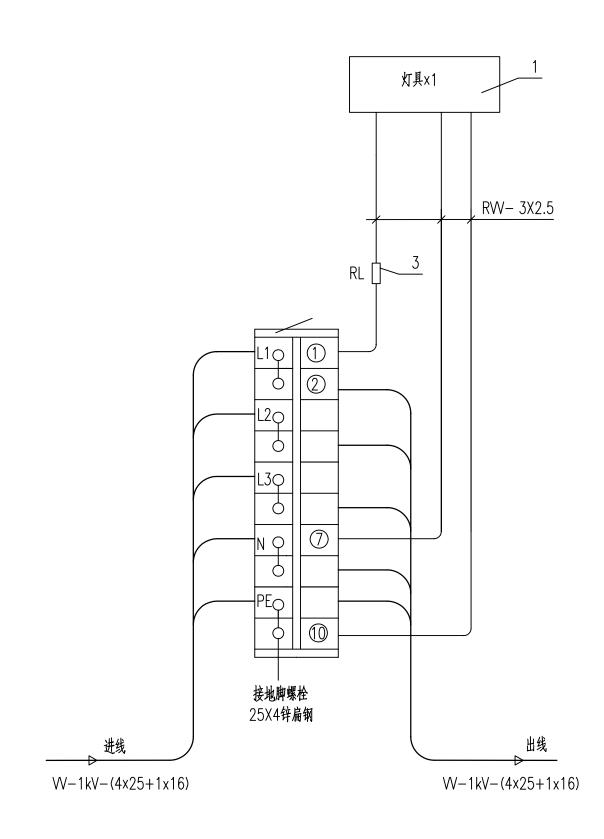

5	接线铜	鼻子					个	10	与电缆	匹配
4	电线		RV	V−0.6	3kV−	-3X2.5	5 米	12		
3	熔断器		RL	1-10	)/4A		个	1		
2	接线端	子排					节	10		
1	灯具						套	1	防尘防:	水等级IP65
序号	名	称	型	号	规	格	单位	数量	备	注
				备		元	件	表		

### 

深圳华粤城市建设工程设计有限公司 Shenzhen Huayue Urban Construction Design Co., Ltd

建 筑 结 构 绿 化

给排水 电 气 燃 气


道 桥 隧 通

> 建设单位 东莞市望牛墩资产经营管理有限公司 工程名称 望牛墩达贤小学周边人行道及路灯工程

灯具内部接线图


图名:


事 定 <b>刀(4)</b>	_
事 定 支援	
审核 到前後 校核 常建没设计阶段 施工图设计 比例 版	本
项目负责人 弘力 麁 设 计 张红红 专业 照明 日 期 2014.08 1	

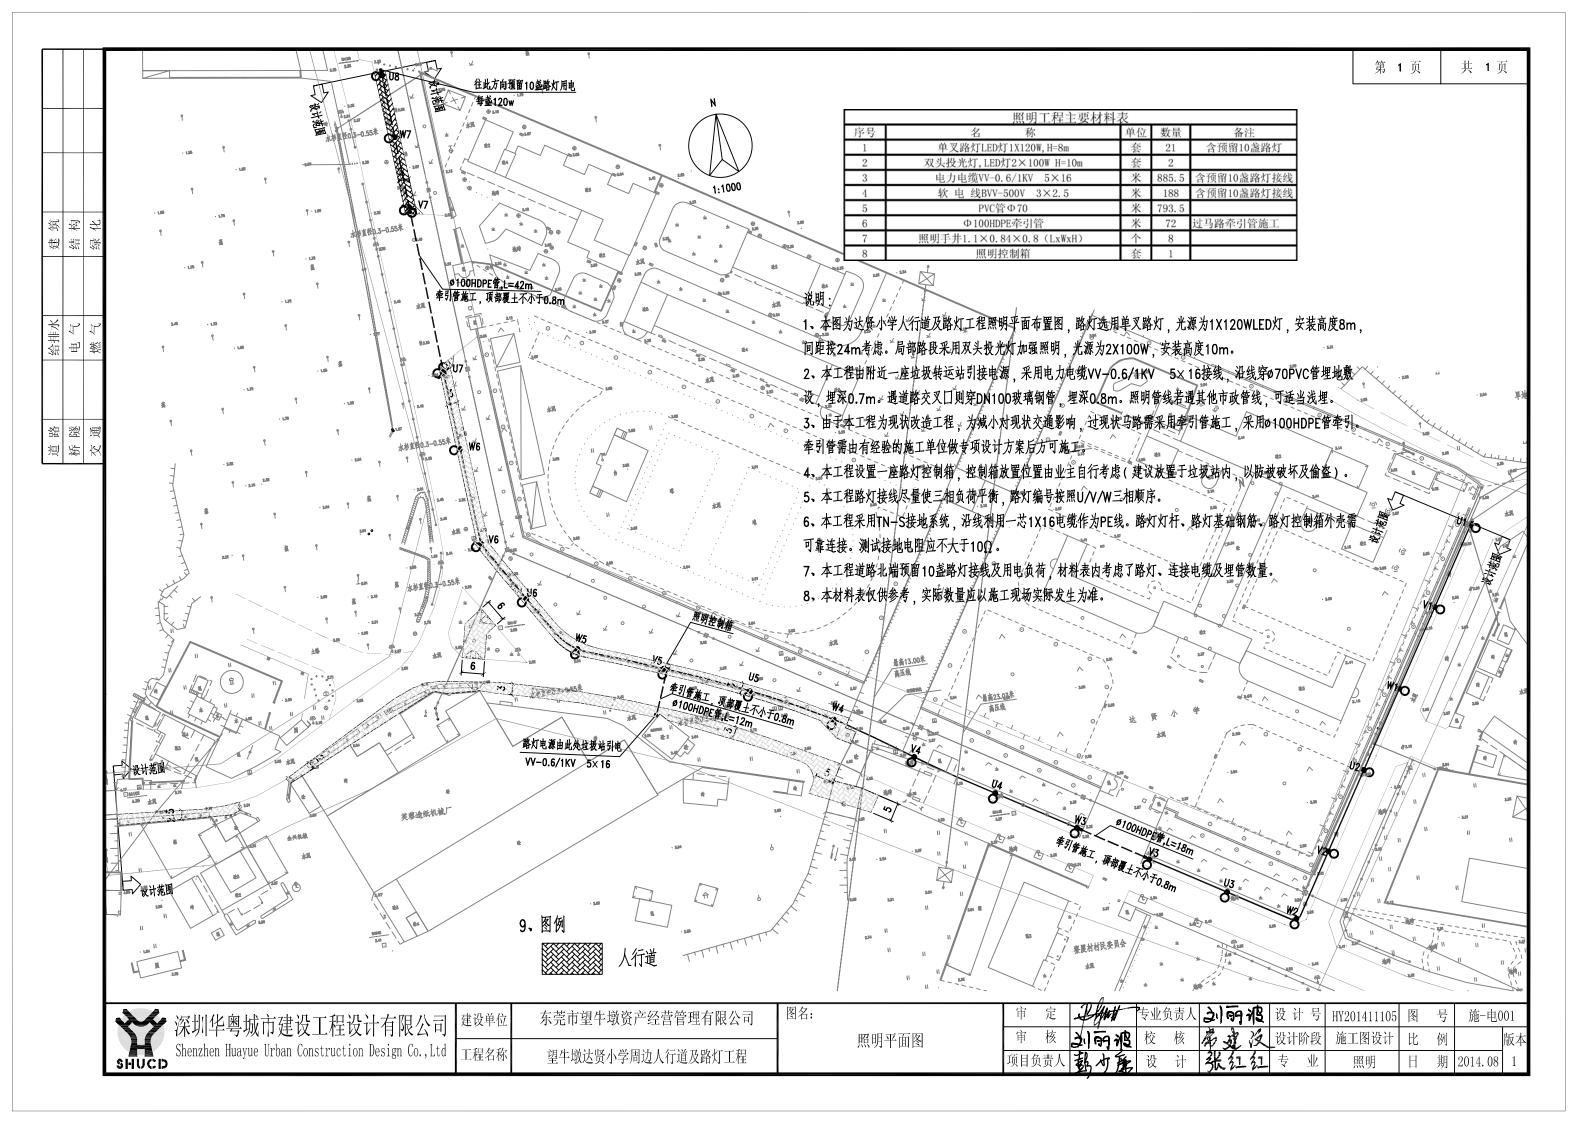







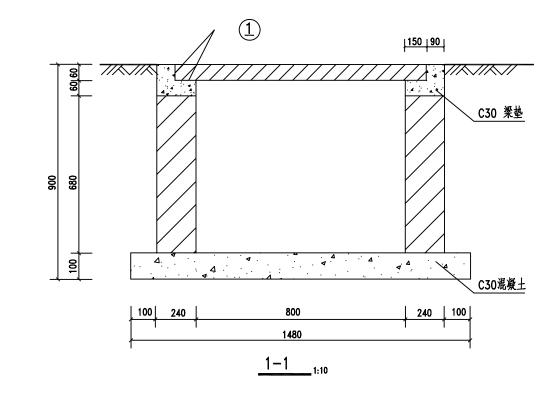

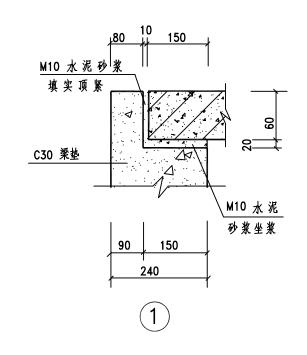

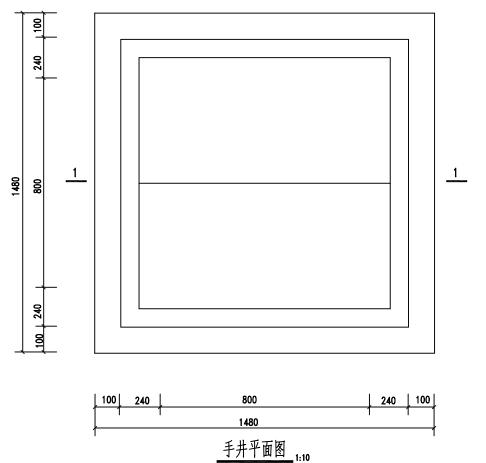

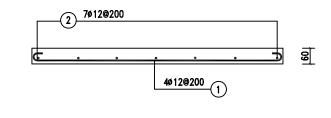

### 说明:

- 1.尺寸单位:毫米.
- 2.井壁材料: 混凝土强度等级:C30,钢筋为I(Ø)级.M10水泥砂浆砌MU7.5砖井壁井内壁及底板,盖板用M10水泥砂浆粉面,厚20.

路灯基础材料详见图中所示。

- 3.混凝土保护层: 30.
- 4.盖板强度达设计强度的75%后 ,方可脱模吊装.
- 5.安装完并且节点 ① 井外回填料必须待盖板中M10水泥砂浆达设计强度后方可进行,两侧 应同时对称均匀回填.
- 6.基坑开挖后 ,若遇软弱土层应采取处理措施.



给排水 电 气 燃 气

道 落 窓 溪 通

建设单位	东莞市望牛墩资产经营管理有限公司
工程名称	望牛墩达贤小学周边人行道及路灯工程

图名:	
	照明手井大样图

4012@200(1)


1100


盖板配筋图 1:10


2 7012@200

		1								
审	定	I Hut	专业负责人	河南河	设计号	HY201411105	图	号	施-电0	02
审	核	到前狼	校核	常建没	设计阶段	施工图设计	比	例		版本
项目:	负责人	彭力窟	设计	张红红	专业	照明	H	期	2014. 08	1


给排水   建筑	电气 结构	燃气 绿化
道路	桥隧	交通

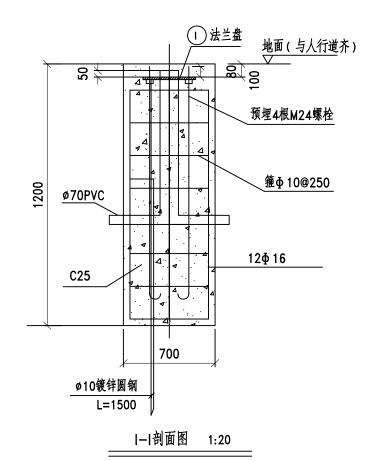

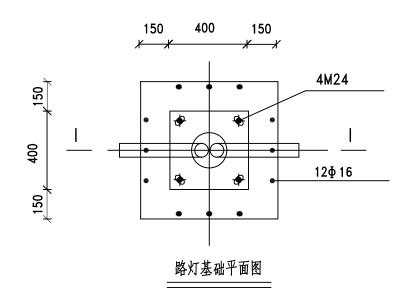


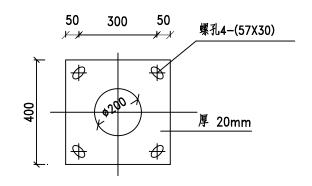

### 1 法兰盘大样图 1:10

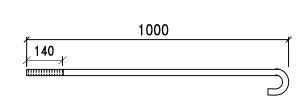

注:螺栓M24X1000,每个螺栓配3个M24螺母。

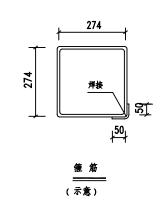

### 说明:

- 1. 本图配地脚螺栓4根.
- 2. 混凝土为C25;钢筋为I(Φ)级、II(Φ)级。保护层厚35。
- 3. 要求灯基础置于原状土上, 地基承载力大于90kPa. 如遇不良地质土层应进行地基处理.
- 4. 基础周围回填土应按道路人行道压实度要求处理.
- 5. PE线和接地极应可靠焊接.
- 6. 灯杆型式由业主自行选定。


Y	1
SHUCD	

深圳华粤城市建设工程设计有限公司 Shenzhen Huayue Urban Construction Design Co., Ltd

建设单位 东莞市望牛墩资产经营管理有限公司 工程名称 望牛墩达贤小学周边人行道及路灯工程


图名: 灯杆基础大样图

			Λ												
审	定	#	full -	专业组	负责人	Ã	199	為	设ì	十号	HY201411105	<b>图</b>	号	施-电0	03
审	核	3/16	神狼	校	核	常	並	汉	_设计	阶段	施工图设计	比	例		版本
项目负	负责人	弘	办窟	设	计	张	21	红	专	业	照明	H	期	2014. 08	1

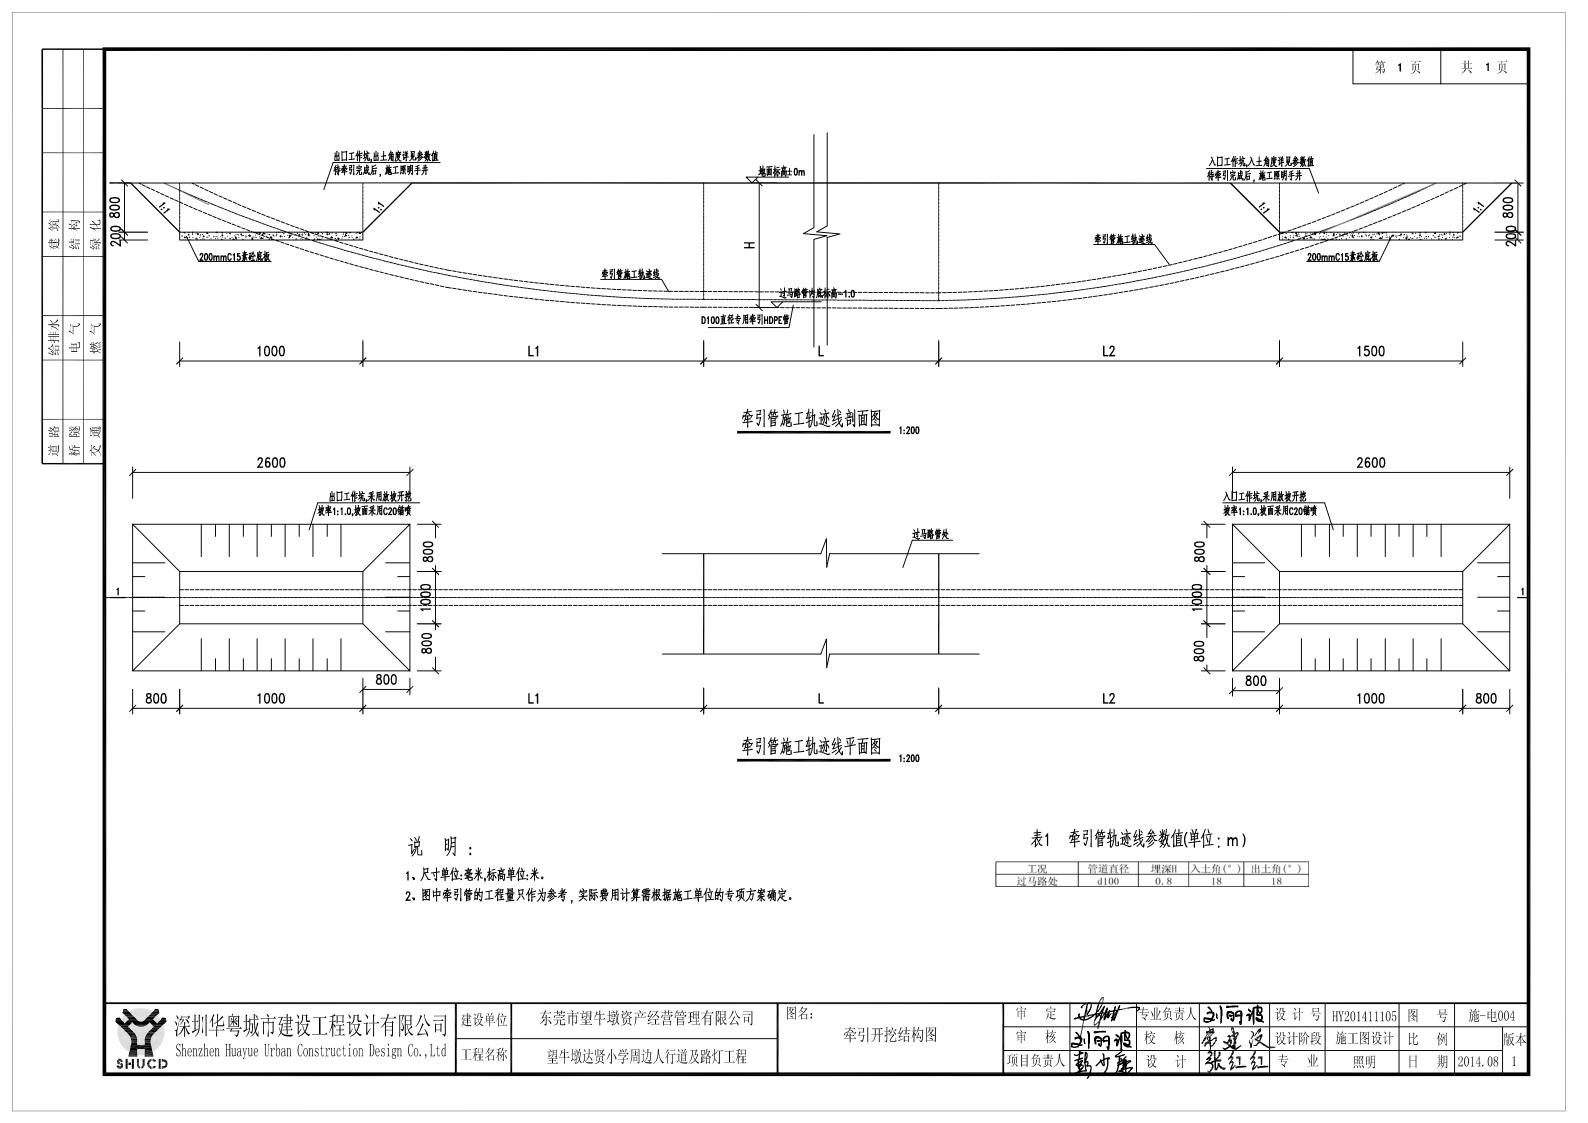




共 **1**页

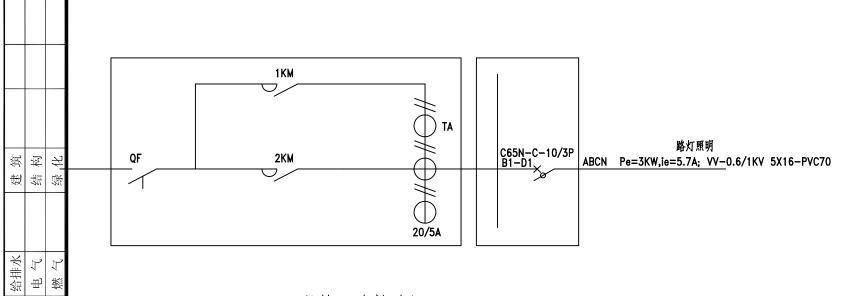

# 1#照明箱一次接线图

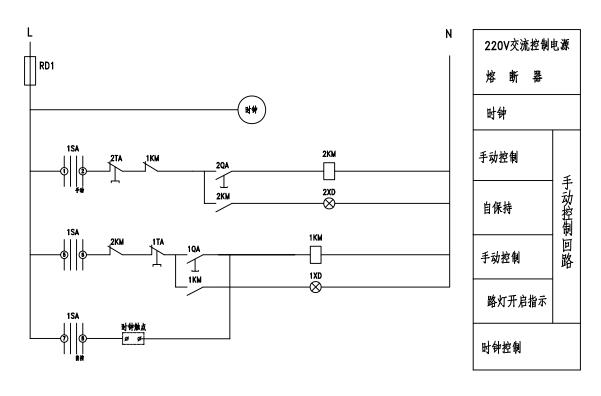

# 路灯控制接线图

# 工程数量表

序号	图例	名称	型号及规格	单位	数量	备	注
1	QF	刀开关	HD13-200/31	个	1		
2	SA1	转换开关	LW5-15D0081/1:	个	1		
3	ST	起动按钮	LA19-22	个	2		
4	SP	停止按钮	LA36-11	个	2		
5	HD1	信号指示灯	250V 10A, 绿	个	2		
6	RD1	熔断器	RL1-15/10A	个	1		
7	К	中间继电器	JZ14-44J/220V	个	2		
8		箱内配线	RS-500 1X2.5	m	20		
9		经纬仪天文时钟	LST	个	1		
10							

### 附注:

本控制接线能达到路灯照明手动或由时钟控制相互转换进行控制。



道 桥 交 通

> 深圳华粤城市建设工程设计有限公司 Shenzhen Huayue Urban Construction Design Co., Ltd

建设单位 东莞市望牛墩资产经营管理有限公司 工程名称 望牛墩达贤小学周边人行道及路灯工程

图名:

照明箱及路灯接线控制图

		1								
审	定	I fut	专业负责人	河南部	设计号	HY201411105	图	号	施-电0	05
审	核	到前狼	校核	席建没	设计阶段	施工图设计	比	例		版本
页目分	负责人	彭力窟	设计	张红红	专业	照明	目	期	2014. 08	1