望牛墩镇望联村 建设镇敬老院旁水闸工程 施工图设计

东莞市水利勘测设计院有限公司

二〇二一年四月

		日期
		会签者
		会签单位

设计总说明

- 一、设计依据:
- 1、受望牛墩镇望联村村委会委托进行设计,以下简称甲方;
- 二、设计规范:
- 1、《防洪标准》(GB50201-2014);
- 2、《水闸设计规范》(SL265-2016);
- 3、《水工混凝土结构设计规范》(SL191-2008);
- 4、《水利水电工程钢闸门设计规范》(SL74-2019);
- 5、现行其它有关国家、行业、地方的防洪法规及技术规范、规程。
- 三、工程任务与规模:
- 1、工程任务:

新建节制闸,承担调节上下游水位的作用。

2、工程规模:

闸孔总净宽为B=3.5m,以相对高程计,定为原渠底高程为0.00m,闸室底板高程为0.40m,闸门顶高程为3.90m。闸室顶高程为5.00m,采用平面钢闸门,采用手电两用动卷扬机1台。

- 四、主要建筑物:
- 1、工程规模为小(二)型,工程等级为V级,主要建筑物级别5级,次要建筑物级别5级。
- 2、水闸采用Φ600高压旋喷桩基础处理。


五、其他

- 1、建筑场地征用及房屋、电线等建筑物拆迁由业主方负责。
- 2、本图中尺寸以mm计,高程以m(相对高程)计。
- 3、凡一期混凝土与二期混凝土连接面均要凿毛,清洗干净,钢筋要除锈及清洁钢筋上的附着物,混凝土施工缝均要设置连接钢筋。
- 4、卷扬机等机电设备预埋件及其安装尺寸应以订货的产品说明书中的尺寸与技术要求为准。
- 5、机电设备及管线需预留的孔径、位置及二期砼详见电气专业技施设计图。
- 6、金属结构需预留的二期砼位置及相关尺寸详见金结专业技施设计图。
- 7、本工程应在枯水期施工。
- 8、未说明部分按现行有关规范执行。

图纸目录


序号	图纸名称	图号	规格	附注
1	设计总说明及图纸目录	21-209-01	A2	
2	水闸平面布置图	21-209-02	A2	水工部分
3	临时工程平面布置图	21-209-03	A2	水工部分
4	水闸横断面图	21-209-04	A2	水工部分
5	水闸纵断面图	21-209-05	A2	水工部分
6	挡墙断面图	21-209-06	A2	水工部分
7	不锈钢结构大样图	21-209-07	A2	水工部分
8	水闸上部结构配筋图	21-209-08	A2	水工部分
9	水闸下部结构配筋图	21-209-09	A2	水工部分
10			A2	
11			A2	
东莞市水利勘测设计院有限公司								
批准			望牛墩	镇望联村建设	み 施工	图	设	计
核定			镇敬老	院旁水闸工程	湿水	工	部	分
审查								
校核			设t	†总说明	及图组	目	录	
设计								
制图			比例	1:50	日期	202	21.	04
工程设计	十乙级证书A14401	8755	图号	2	1-209-0	1		

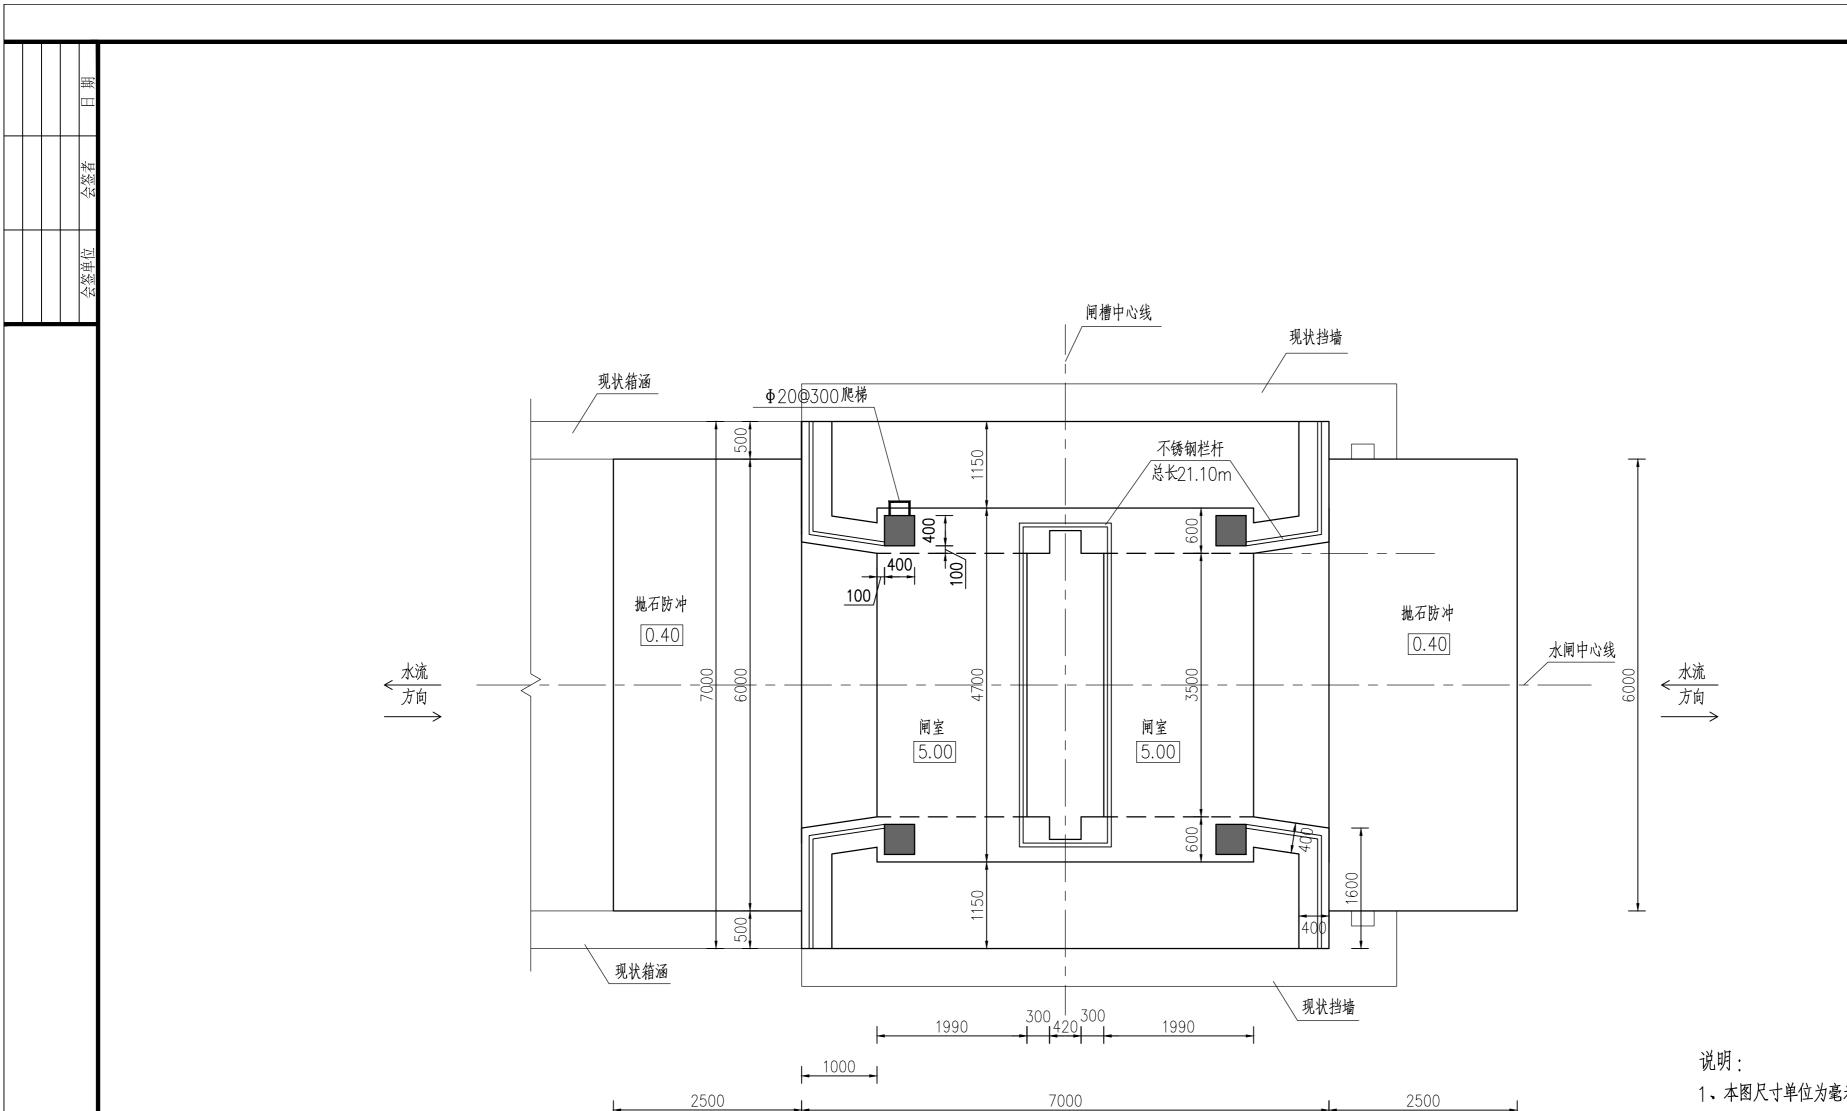


- 1、本图尺寸单位为毫米,高程单位为米(相对高程)。
- 2、一期砼强度等级为C25,二期砼强度等级为C30,二期 砼位置与金结部分图纸相结合。
- 3、本图不锈钢栏杆总长指5.00m 高程的不锈钢栏杆总长。


弃	东莞市水利勘测设计院有限公司						
批准			望牛墩	镇望联村建设	设 施工	图设计	
核定			镇敬老	院旁水闸工和	型水	工部分	
审查							
校核				水闸平	面布置	!图	
设计							
制图			比例	1:50	日期	2021.04	
工程设计	工程设计乙级证书A144018755 图号 21-209-02					2	

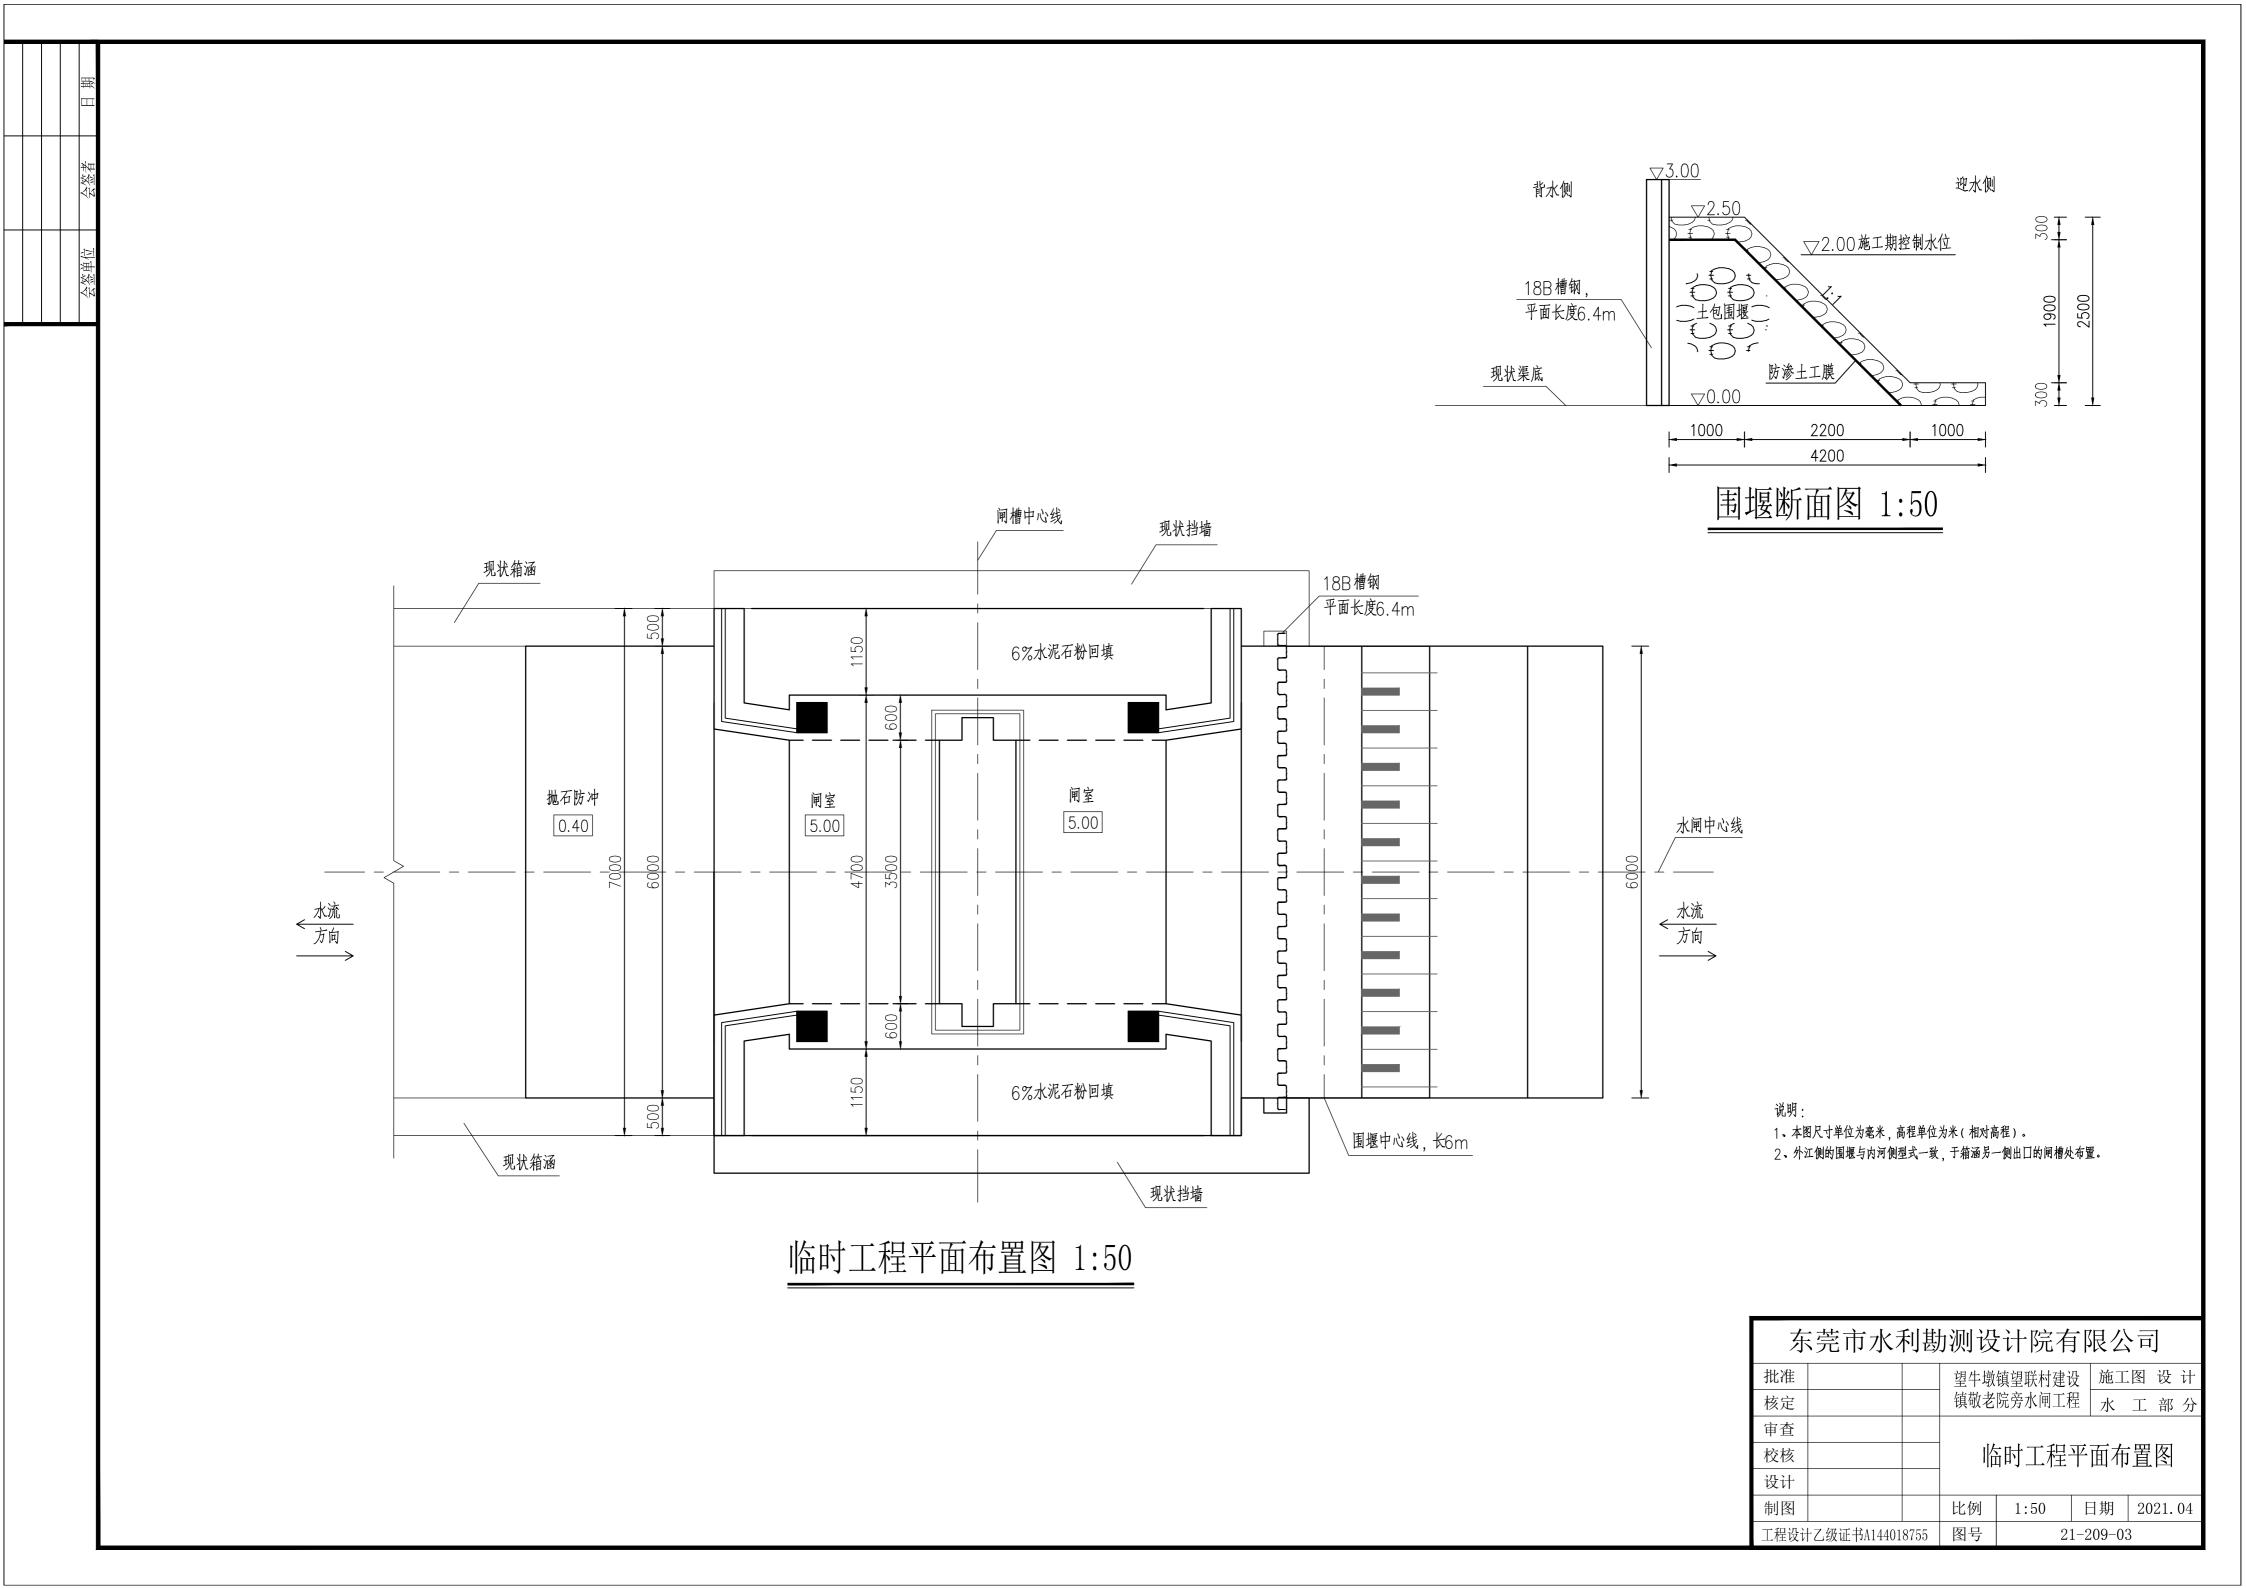

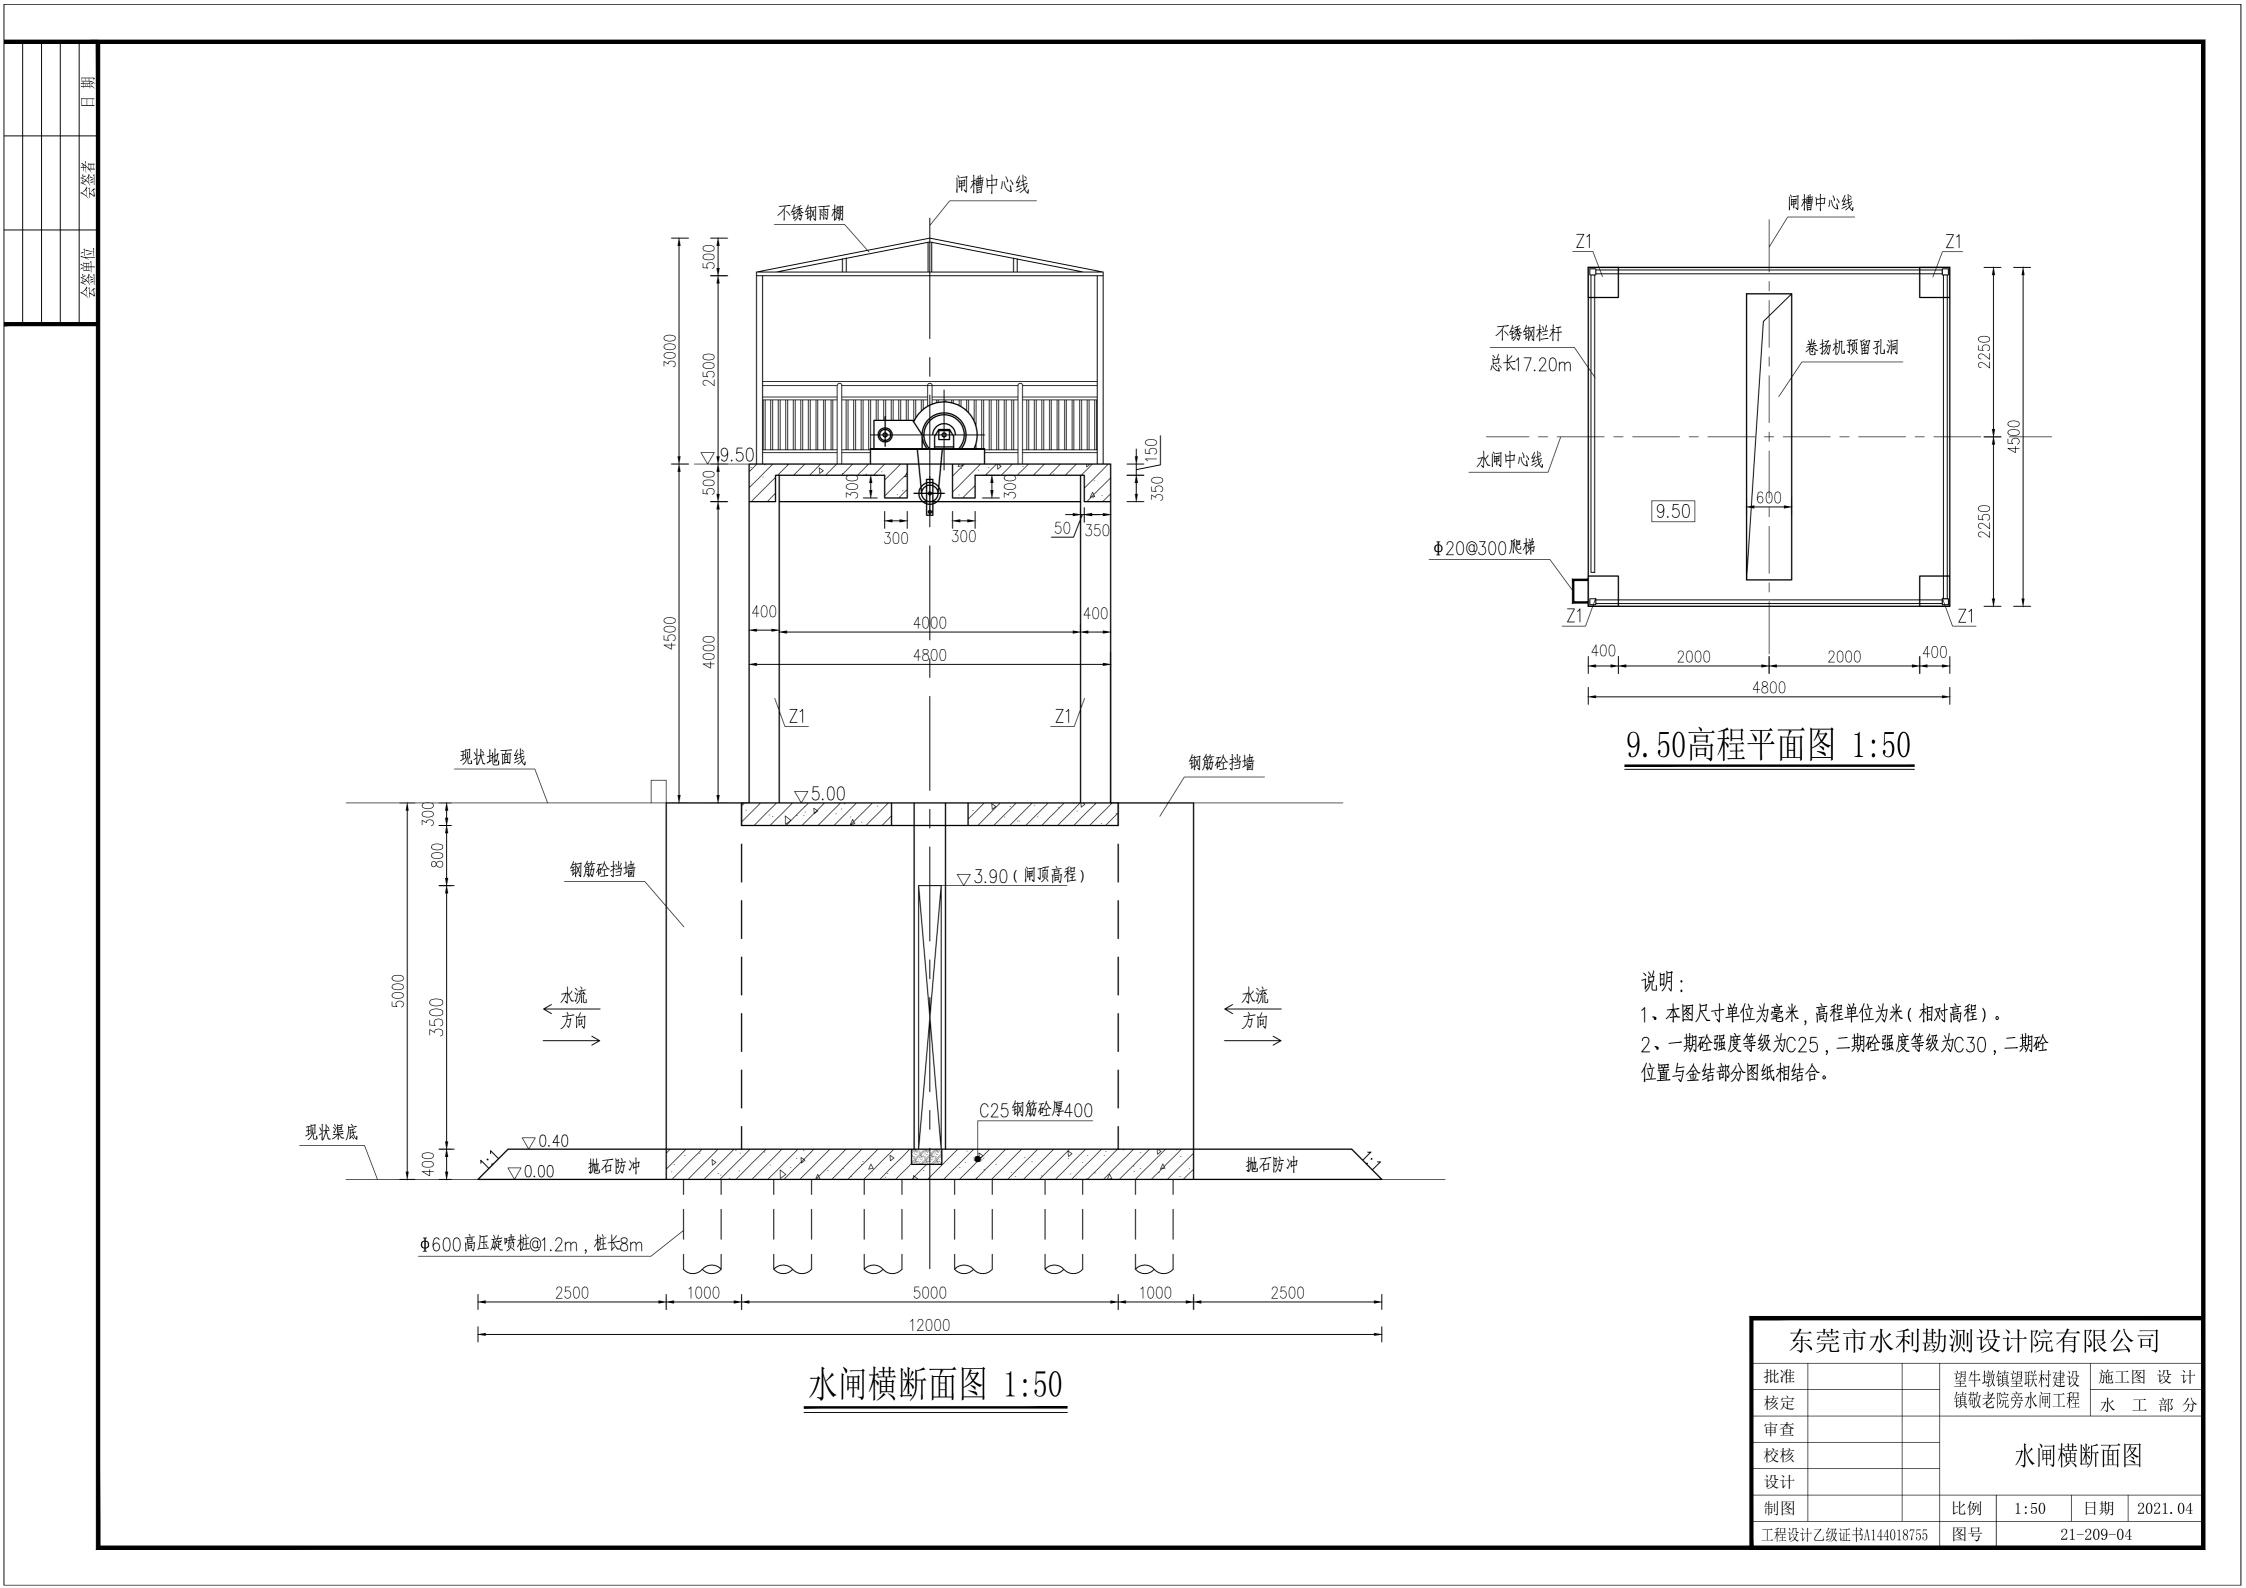

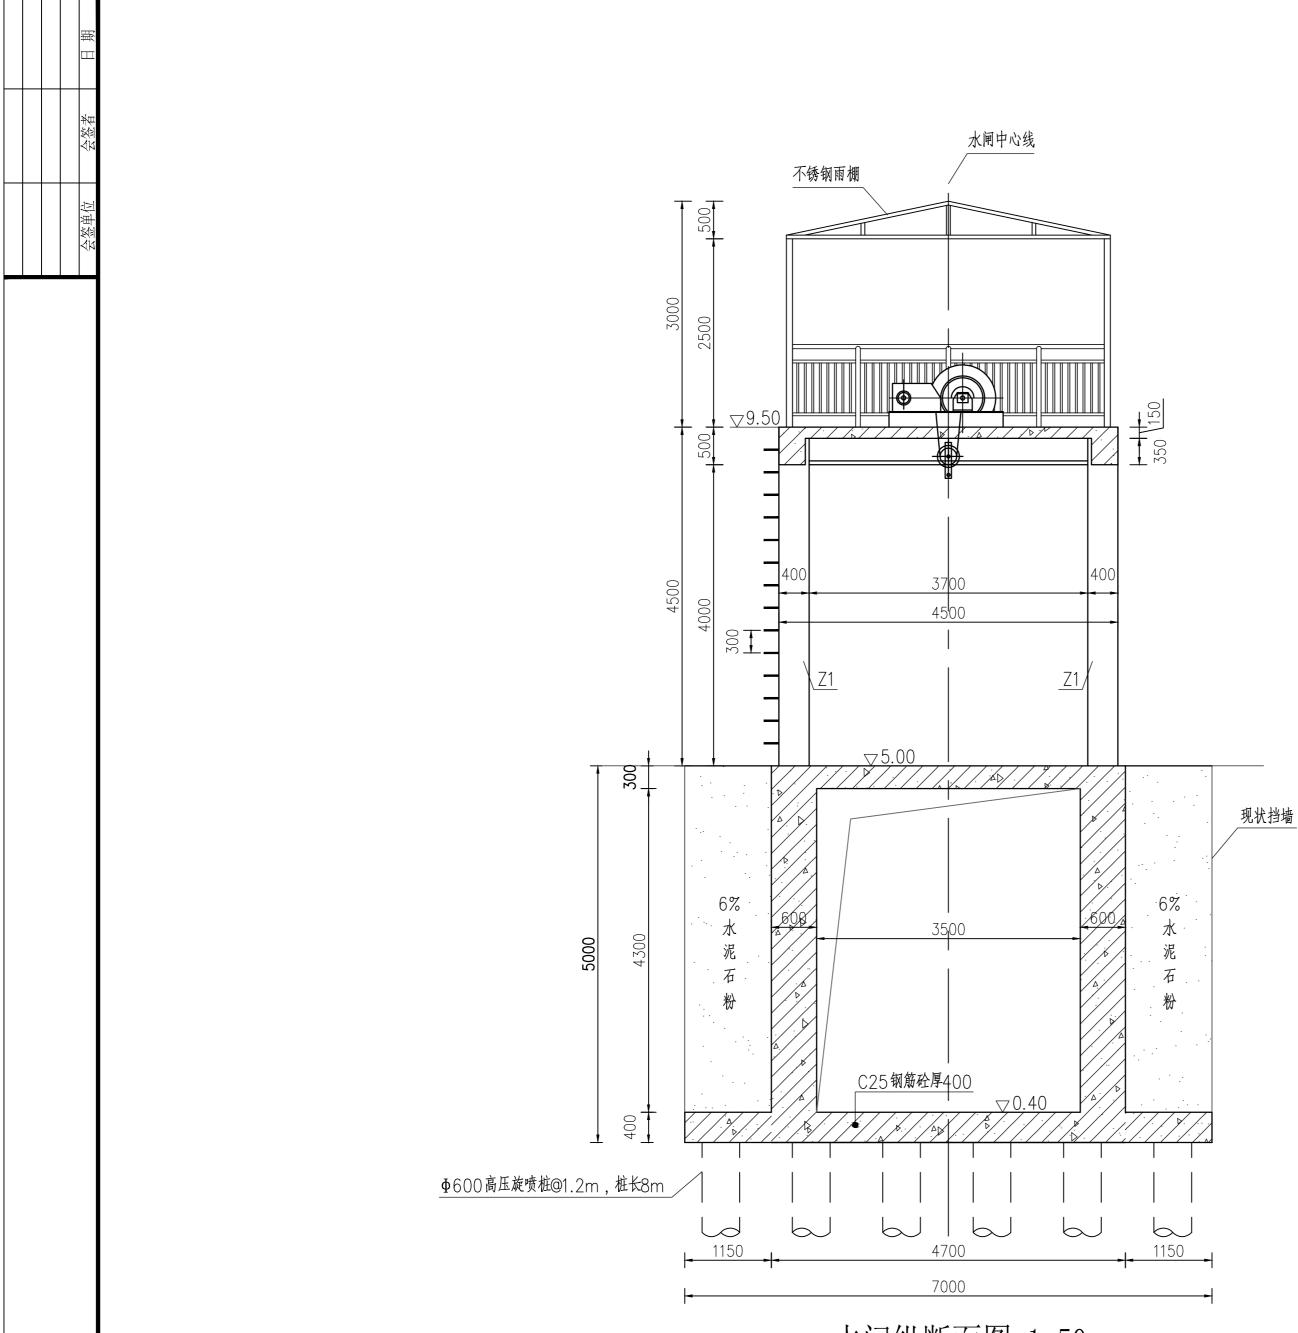

水闸纵断面图 1:50

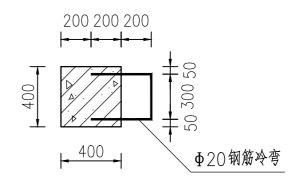


爬梯大样图 1:25

说明

- 1、本图尺寸单位为毫米,高程单位为米(相对高程)。
- 3、6%水泥石粉回填须分层压实。
- 4、一期砼强度等级为C25,二期砼强度等级为C30,二期砼位置与金结部分图纸相结合。
- 5、本图不锈钢栏杆总长指9.00高程的不锈钢栏杆总长。
- 6、钢筋爬梯参考图集11ZJ901,页40,图b。

东	东莞市水利勘测设计院有限公司						
批准			望牛墩	镇望联村建设	段 │施工	图设计	
核定			镇敬老	院旁水闸工和	湿水	工部分	
审查							
校核				水闸纵	断面	冬	
设计							
制图			比例	见图	日期	2021. 04	
工程设计	十乙级证书A14401	8755	图号	2	1-209-0	5	



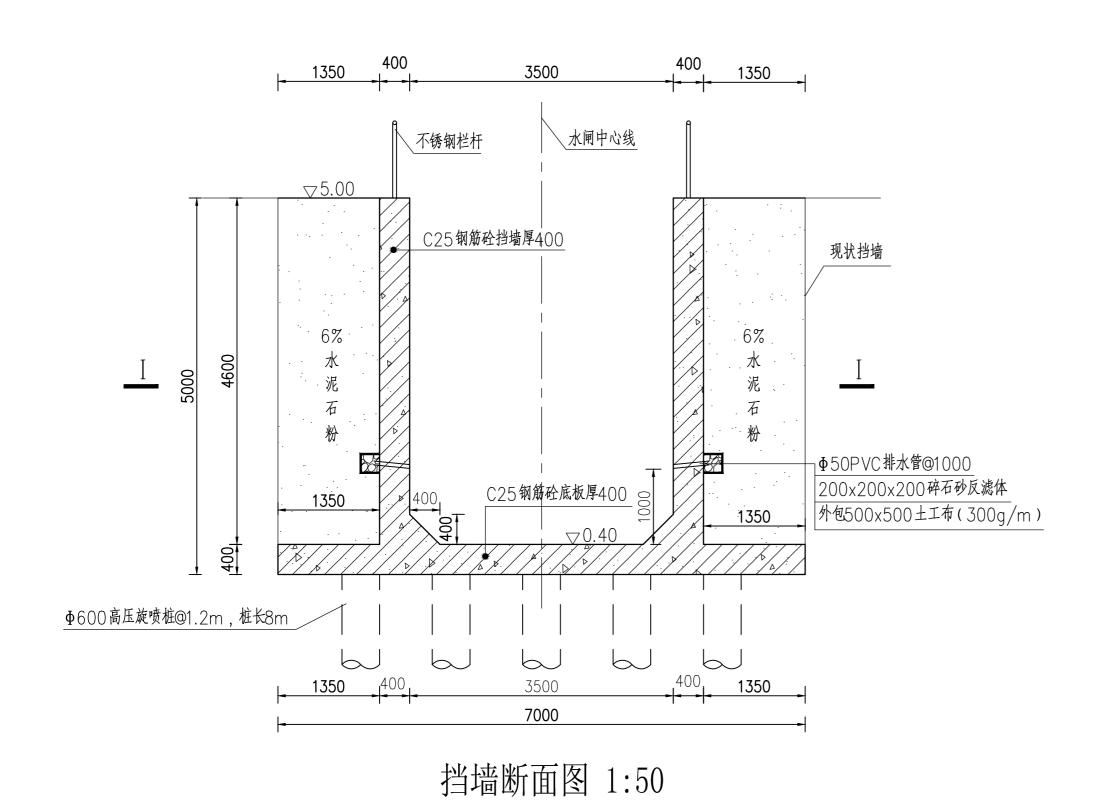


| 7000 | 1150 | 600 | 3500 | 5250 | 600 | 600 
挡墙 I - I 剖面图 1:50

说明:

1、本图尺寸单位为毫米,高程单位为米(相对高程)。

东莞市水利勘测设计院有限公司							
批准			望牛墩	镇望联村建计	没 施工	图设计	
核定			镇敬老	院旁水闸工程	程 水	工部分	
审查					·		
校核				挡墙	断面图		
设计							
制图			比例	1:50	日期	2021. 04	
工程设计	- - 乙级证书A14401	8755	图号	2	1-209-0	 3	

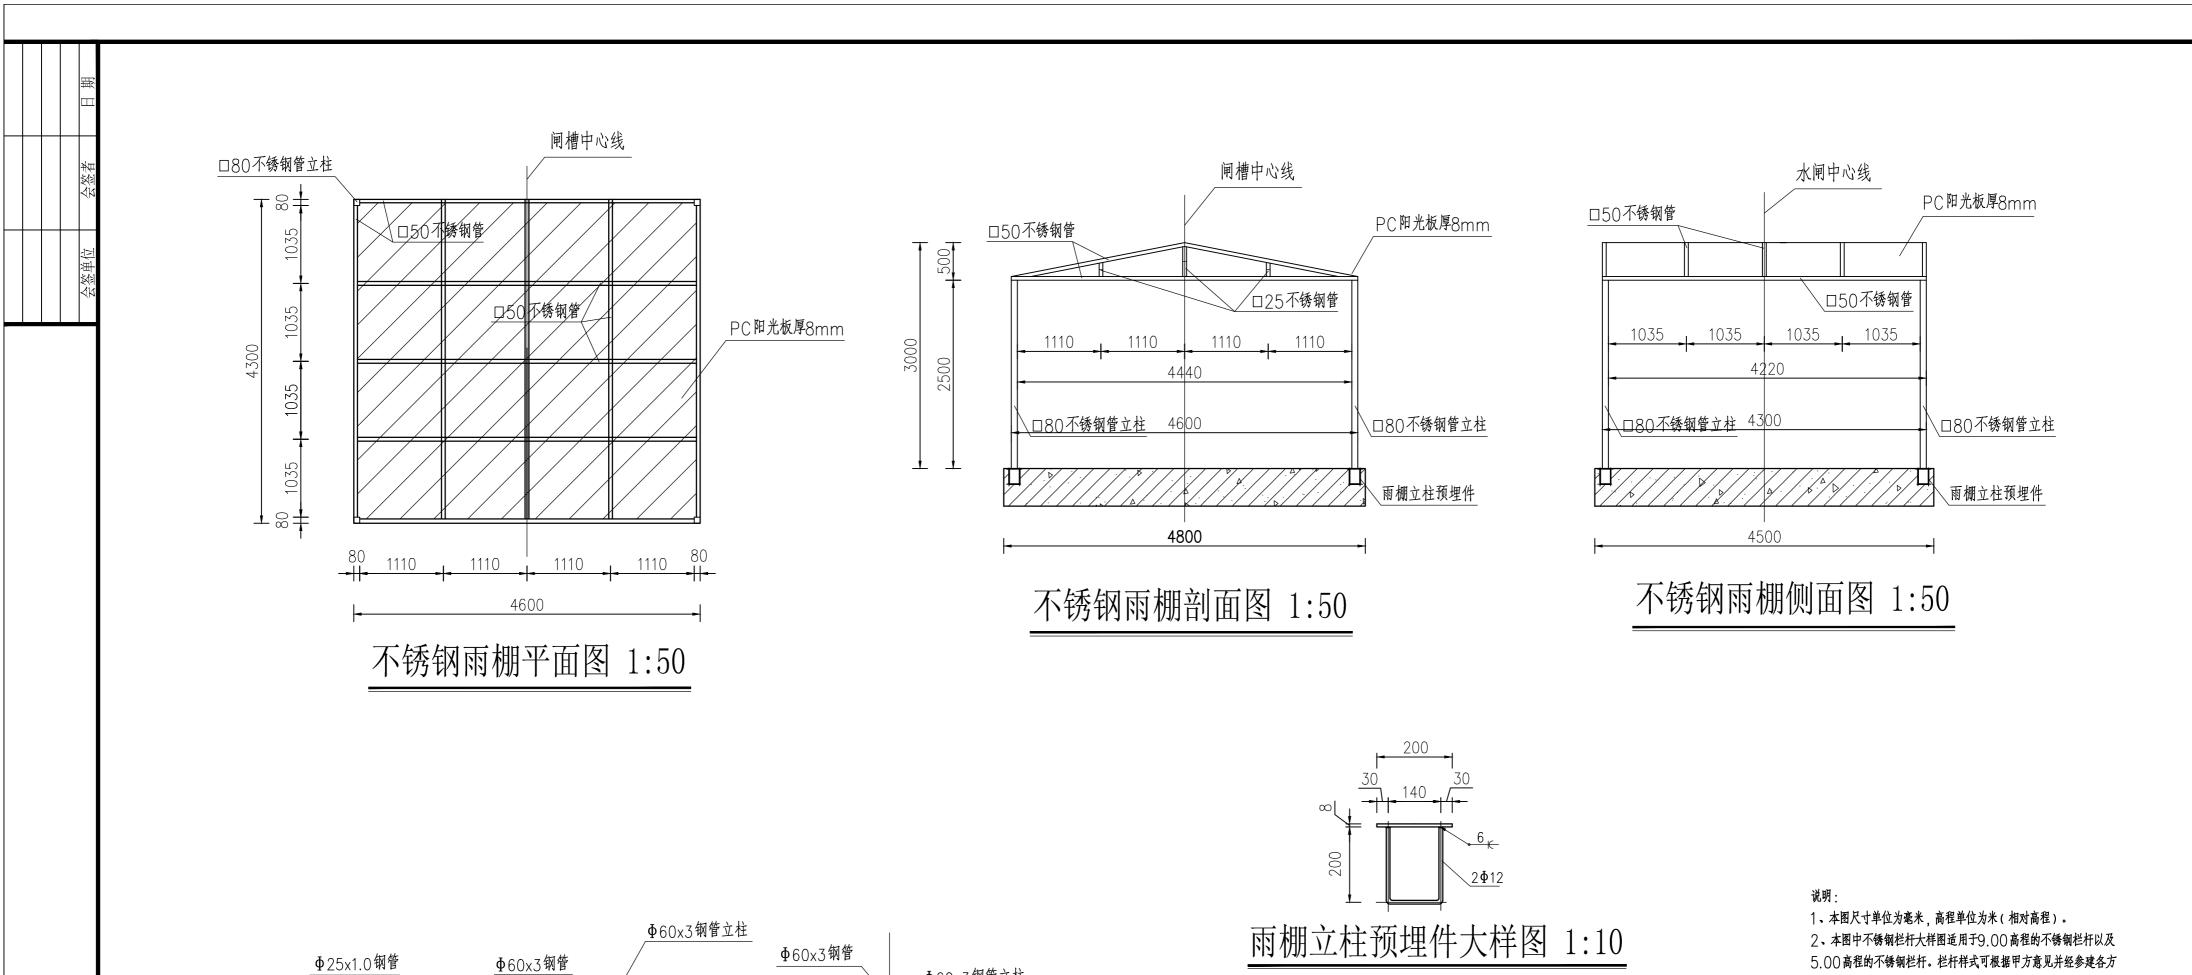

栏杆预埋件大样图 1:10

同意后调整。

审查

设计

制图

工程设计乙级证书A144018755

3、所有不锈钢构件均为焊接连接,焊条为E43型,焊缝高度为

及Q235B.E(不得采用冷加工钢筋)。

5、PC阳光板安装注意事项:

4、钢筋爬梯参考图集11ZJ901,页40,图b。

而引发应力造成破坏,或间距太大使PC板固定不稳;

垫圈的材质为三元乙丙橡胶、硅橡胶或氯丁橡。

b、螺丝孔径应比螺丝大2~4mm,以预留膨胀空间;

C、螺丝孔的位置离PC板边缘为螺丝孔直径的2.5倍以上。 d、为减小螺丝以材的直接压力,可用垫圈充垫其间,建议使用

东莞市水利勘测设计院有限公司

图号

 望牛墩镇望联村建设
 施工图 设 计

 镇敬老院旁水闸工程
 水 工 部 分

不锈钢结构大样图

21-209-07

日期 2021.04

6mm,不锈钢材料采用304材质,预埋件材料采用HPB300

a、PC阳光板螺丝间距宜取200~300mm,防止间距太小

Φ60x3钢管立柱

Φ25x1.0钢管

世杆预埋件 |---| 70

150


150


_**∮**38x1.2钢管

与立柱焊劳

不锈钢栏杆大样图 1:25

1200

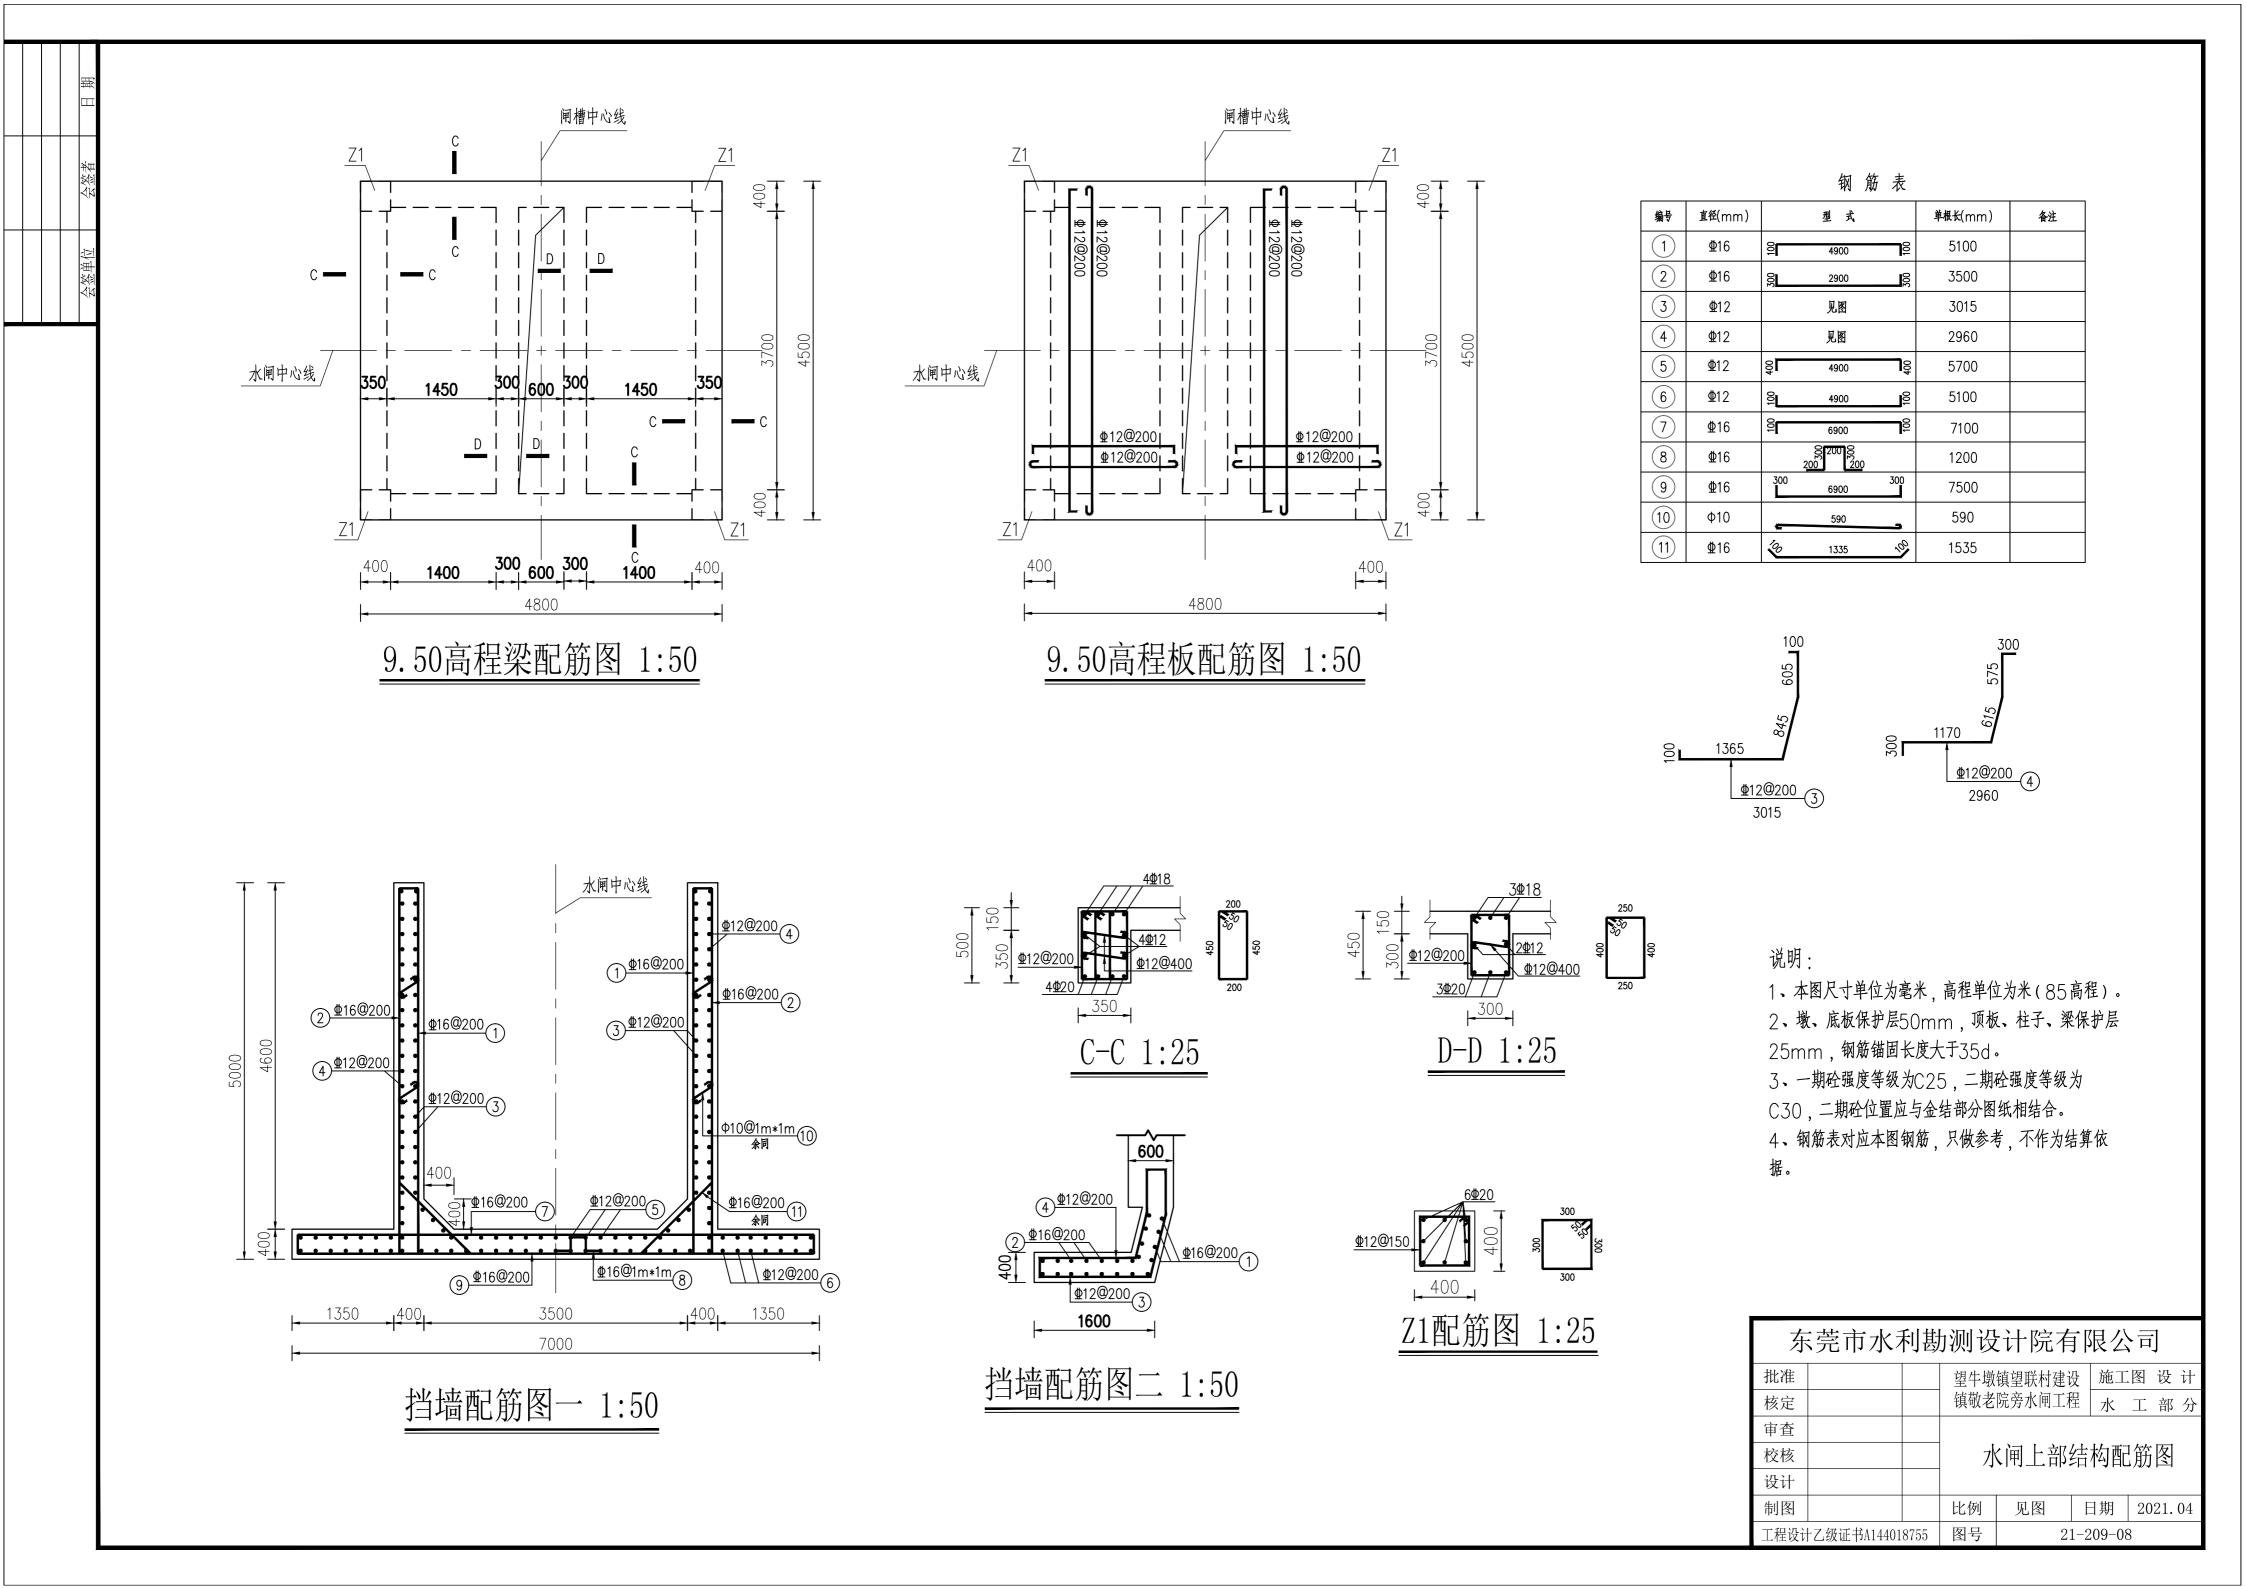

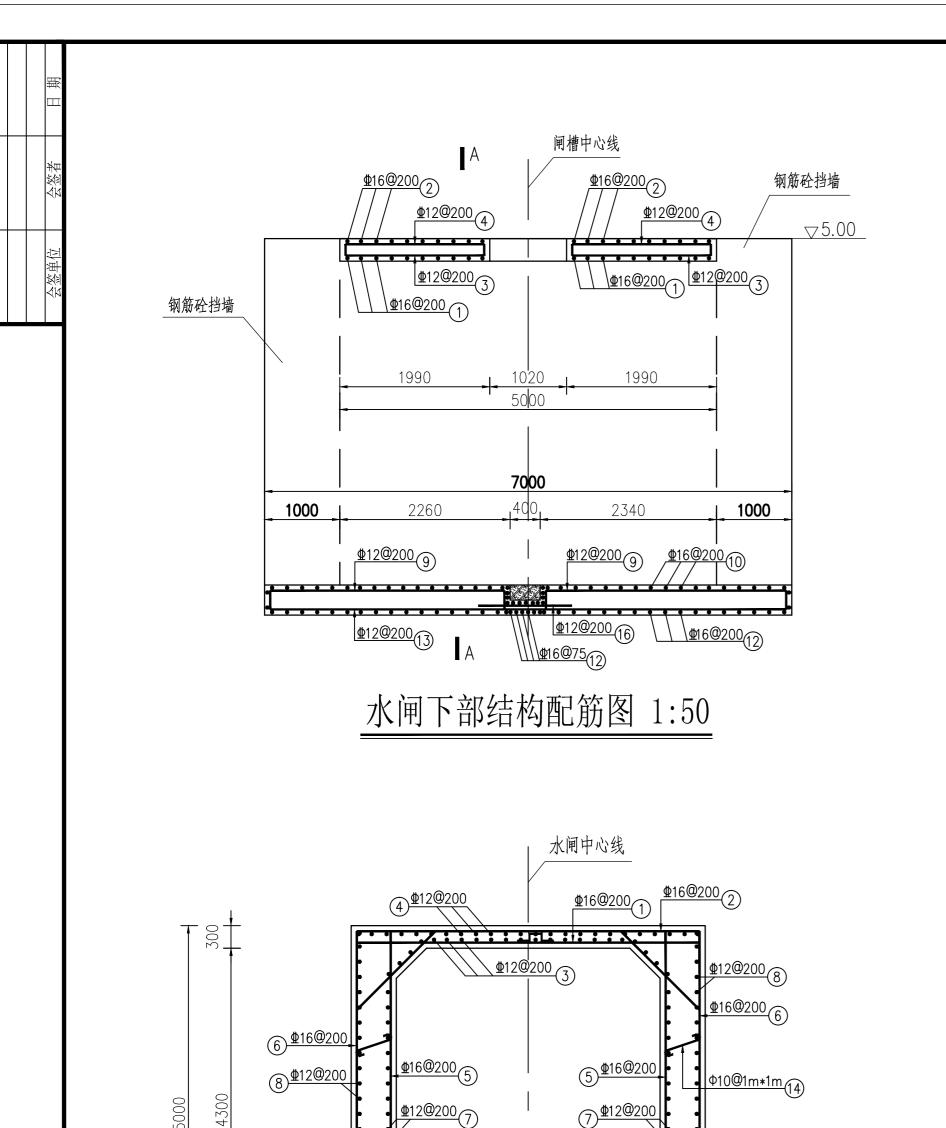

7000


A-A 1:50

<u>Φ16@200</u> 余同

-|-600_{-|}- 1150_{-|}

B **—**

12 \$\psi 16@200\$

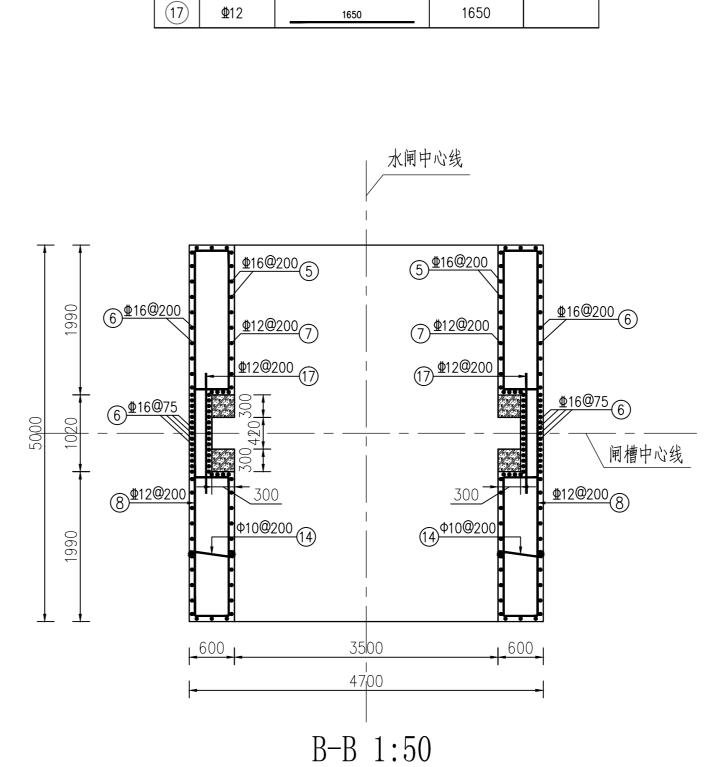

钢筋表

单根长(mm)

4800

5000

2090

2290

2290

2890

2790

5900

3960/4040

7300

1200

7700

7700

755

1820

1000

备注

型 式

4600

4600

1890 1890

1890

4900

6900

6900

6900

755

1620

1000

直径(mm)

Ф16

⊈12

Ф12

⊈16

Ф16

Ф12

Ф12

Ф12

⊈16

⊈16

⊈16

Ф12

Ф10

⊈16

Ф12

2

3

4

5

6

8

9

(10)

11)

12

(13)

14)

15)

16)

说明:

- 1、本图尺寸单位为毫米,高程单位为米(85高程)。
- 2、墩、底板保护层50mm,顶板、柱子、梁保护层 25mm,钢筋锚固长度大于35d。
- 3、一期砼强度等级为C25,二期砼强度等级为C30,
- 二期砼位置应与金结部分图纸相结合。

工程设计乙级证书A144018755

4、钢筋表对应本图钢筋,只做参考,不作为结算依据。



图号

21-209-09

金结设计说明

一. 设计依据

- 1.《水利水电工程钢闸门设计规范》(SL74-2019)。
- 2.《水工金属结构防腐蚀规范》(SL105-2007)。
- 3.《钢结构设计标准》(GB50017-2017)。
- 4.《水利水电工程启闭机制造安装及验收规范》(SL/381-2007)。
- 5.《水工金属结构焊接通用技术条件》(SL36-2016)。
- 6.《水利水电工程钢闸门制造安装及验收规范》(DL/T5018-2015)。
- 7.《水利水电工程启闭机设计规范》(SL41-2018)。
- 8.《水利水电工程金属结构制作与安装安全技术规程》(SL/T 780-2020)。

二. 工程概况

1.本工程共计设置1座节制闸,单孔净宽3.50米,高3.50米,闸门为露顶式平面滑动钢闸门,共1扇。功能为:调节。

三. 金结设备材料

- 1.闸门(含钢结构拍门)的主体结构部分,如面板、主梁、边梁、栅条等材料采用钢材应采用符合现行国家标准《碳素结构钢》 GB/T700-2006 规定的Q235B钢;闸门的支承部件(滑块基座)、锁定挂钩等采用的铸钢应符合GB/T11352-2009或GB/T14408-2014的规定;预埋不锈钢应符合《承压设备用不锈钢钢板及钢带》GB24511-2017规定的12Cr18Ni9;金属结构使用热轧型钢(工字钢、槽钢、角钢)截面特性应满足GB/T706-2008的规定。
- 2. 闸门滑块采用低摩擦系数的NGA材料, 止水连接螺栓、滑块连接螺栓、侧滑轮连接螺栓均使用A4不锈钢螺栓。
- 3. 闸门止水橡皮详细尺寸详见《水利水电工程钢闸门设计规范》(SL74-2019)附录E,侧止水及顶止水采用橡塑材料,垫片及底止水材料为防100,顶侧止水采用转角止水连接。
- 4.本工程的连接用螺栓、固定用的地脚螺栓和螺母均采用不锈钢材质-A4,机械性能执行标准分别为GB/T3098.6-2014 \GB/T3098.15-2014,机械性能分别为螺栓A4-50、螺母A4-80;机械加工连接螺栓执行标准为GB/T 5780-2016
- 、地脚螺栓执行标准为GB/T 799-2008、螺母执行标准为GB/T1229-2006。垫圈采用弹簧垫圈或波形弹簧垫圈,止水连接螺栓的垫圈采用弹簧垫圈,执行的标准为GB/T 93-1987; 执行标准为GB/T 955 -1987,材料选择为65Mn,表面氧化处理。
- 5. 闸槽二期混凝土强度等级C30;

四. 制作要求

- 1.闸门、埋件及盖板按相关规范选用焊材及焊接工艺,需连续施焊,焊脚高度等高于板厚(贴角焊缝大于6mm), 所有焊道均采用等强度焊接,所有焊缝均为连续焊缝;对接焊处采用单V形坡口焊接;
- 2. 项、侧止水螺栓孔配M16螺栓,间距均为140mm,如遇腹板等位置可作适当调整。底止水设计预压量5mm,
- 项、侧止水橡胶设计预压量为3mm;
- 3. 吊耳板轴孔开孔大小和吊耳板距离根据实际选用的启闭机确定:
- 4. 启闭机安装地脚螺栓要求在一期混凝土预埋,因此要求施工方提前采购设备,并要求厂家提供安装尺寸。设计预留的启闭机安装孔是参照正规厂家样板进行设计,如果厂家提供的启闭机底架尺寸与设计不同,要求厂家按设计孔口尺寸进行加工。严禁采用膨胀螺栓固定设置。

- 6. 在轨道的安装中, 严格控制底槛面与轨道面的垂直度、轨道面的平行度, 保证上下游同侧两轨面在同一平面上, 底槛、侧枕处应磨平保证以保证止水效果;
- 7. 闸门的焊接严格按照相关规范进行,包括焊接材料、工艺;闸门的焊缝按其所在荷载性质、工作环境、应力状态和质量特性程度分类三类,具体部位焊缝类别按照《水利水电工程钢闸门制造安装及验收规范》要求执行。

五. 钢结构闸门及埋件防腐要求

- 1.闸门、盖板防腐蚀要求: 在制造完成并检查合格后,先对闸门表面进行喷射处理(清洁度等级不低于 Sa2.5,表面粗糙度Rz值应为60-100 μ m),底层热喷涂铝>0.16mm,中间层喷涂环氧云铁防锈漆>0.08mm,面层喷涂银灰氯化橡胶漆>0.08mm,总厚>0.32mm。
- 2. 埋件防腐:与混凝土接触表面除锈后扫水泥浆,其它外露部位除不锈钢表面外见闸门防腐要求;

六. 启闭、起重及其它设备汇总


本工程启闭机为双吊点卷扬启闭机、启闭机根据现场实际尺寸定制。


名称	型号	数量	参数	备注
双吊点卷扬启闭机	QPQ-2X100(kN)-8/10	I	启门力2X10吨,起升高度5.1m,吊点间距1.91m,电动机功率11KW,卷筒直径400,钢丝绳型号:6x19—20—1700—光 - 右交,转速936rpm,减速器Z2—35,启门速度2.26m/min,电动机YZ160L—6,制动器TJ2—300/200。	需配手摇箱、现地控制箱 及行程开关。

七. 其它


- 1.本图未尽之处详见相关规范、法规;
- 2.本图所选用的设备型号均为设计选型、计算依据,标准、法规及本工程设计要求。
- 3. 设备验收按相关验收规范、标准执行。


弃	东莞市水利勘测设计院有限公司						
批准			望牛墩	镇望联村建设	设 施工	图设计	
核定			镇敬老	院旁水闸工和	金金	结部分	
审查							
校核				金结设计	十总说	明	
设计							
制图			比例	见图	日期	2021. 04	
工程设计	十乙级证书A14401	8755	图号	21	1-209-J(01	

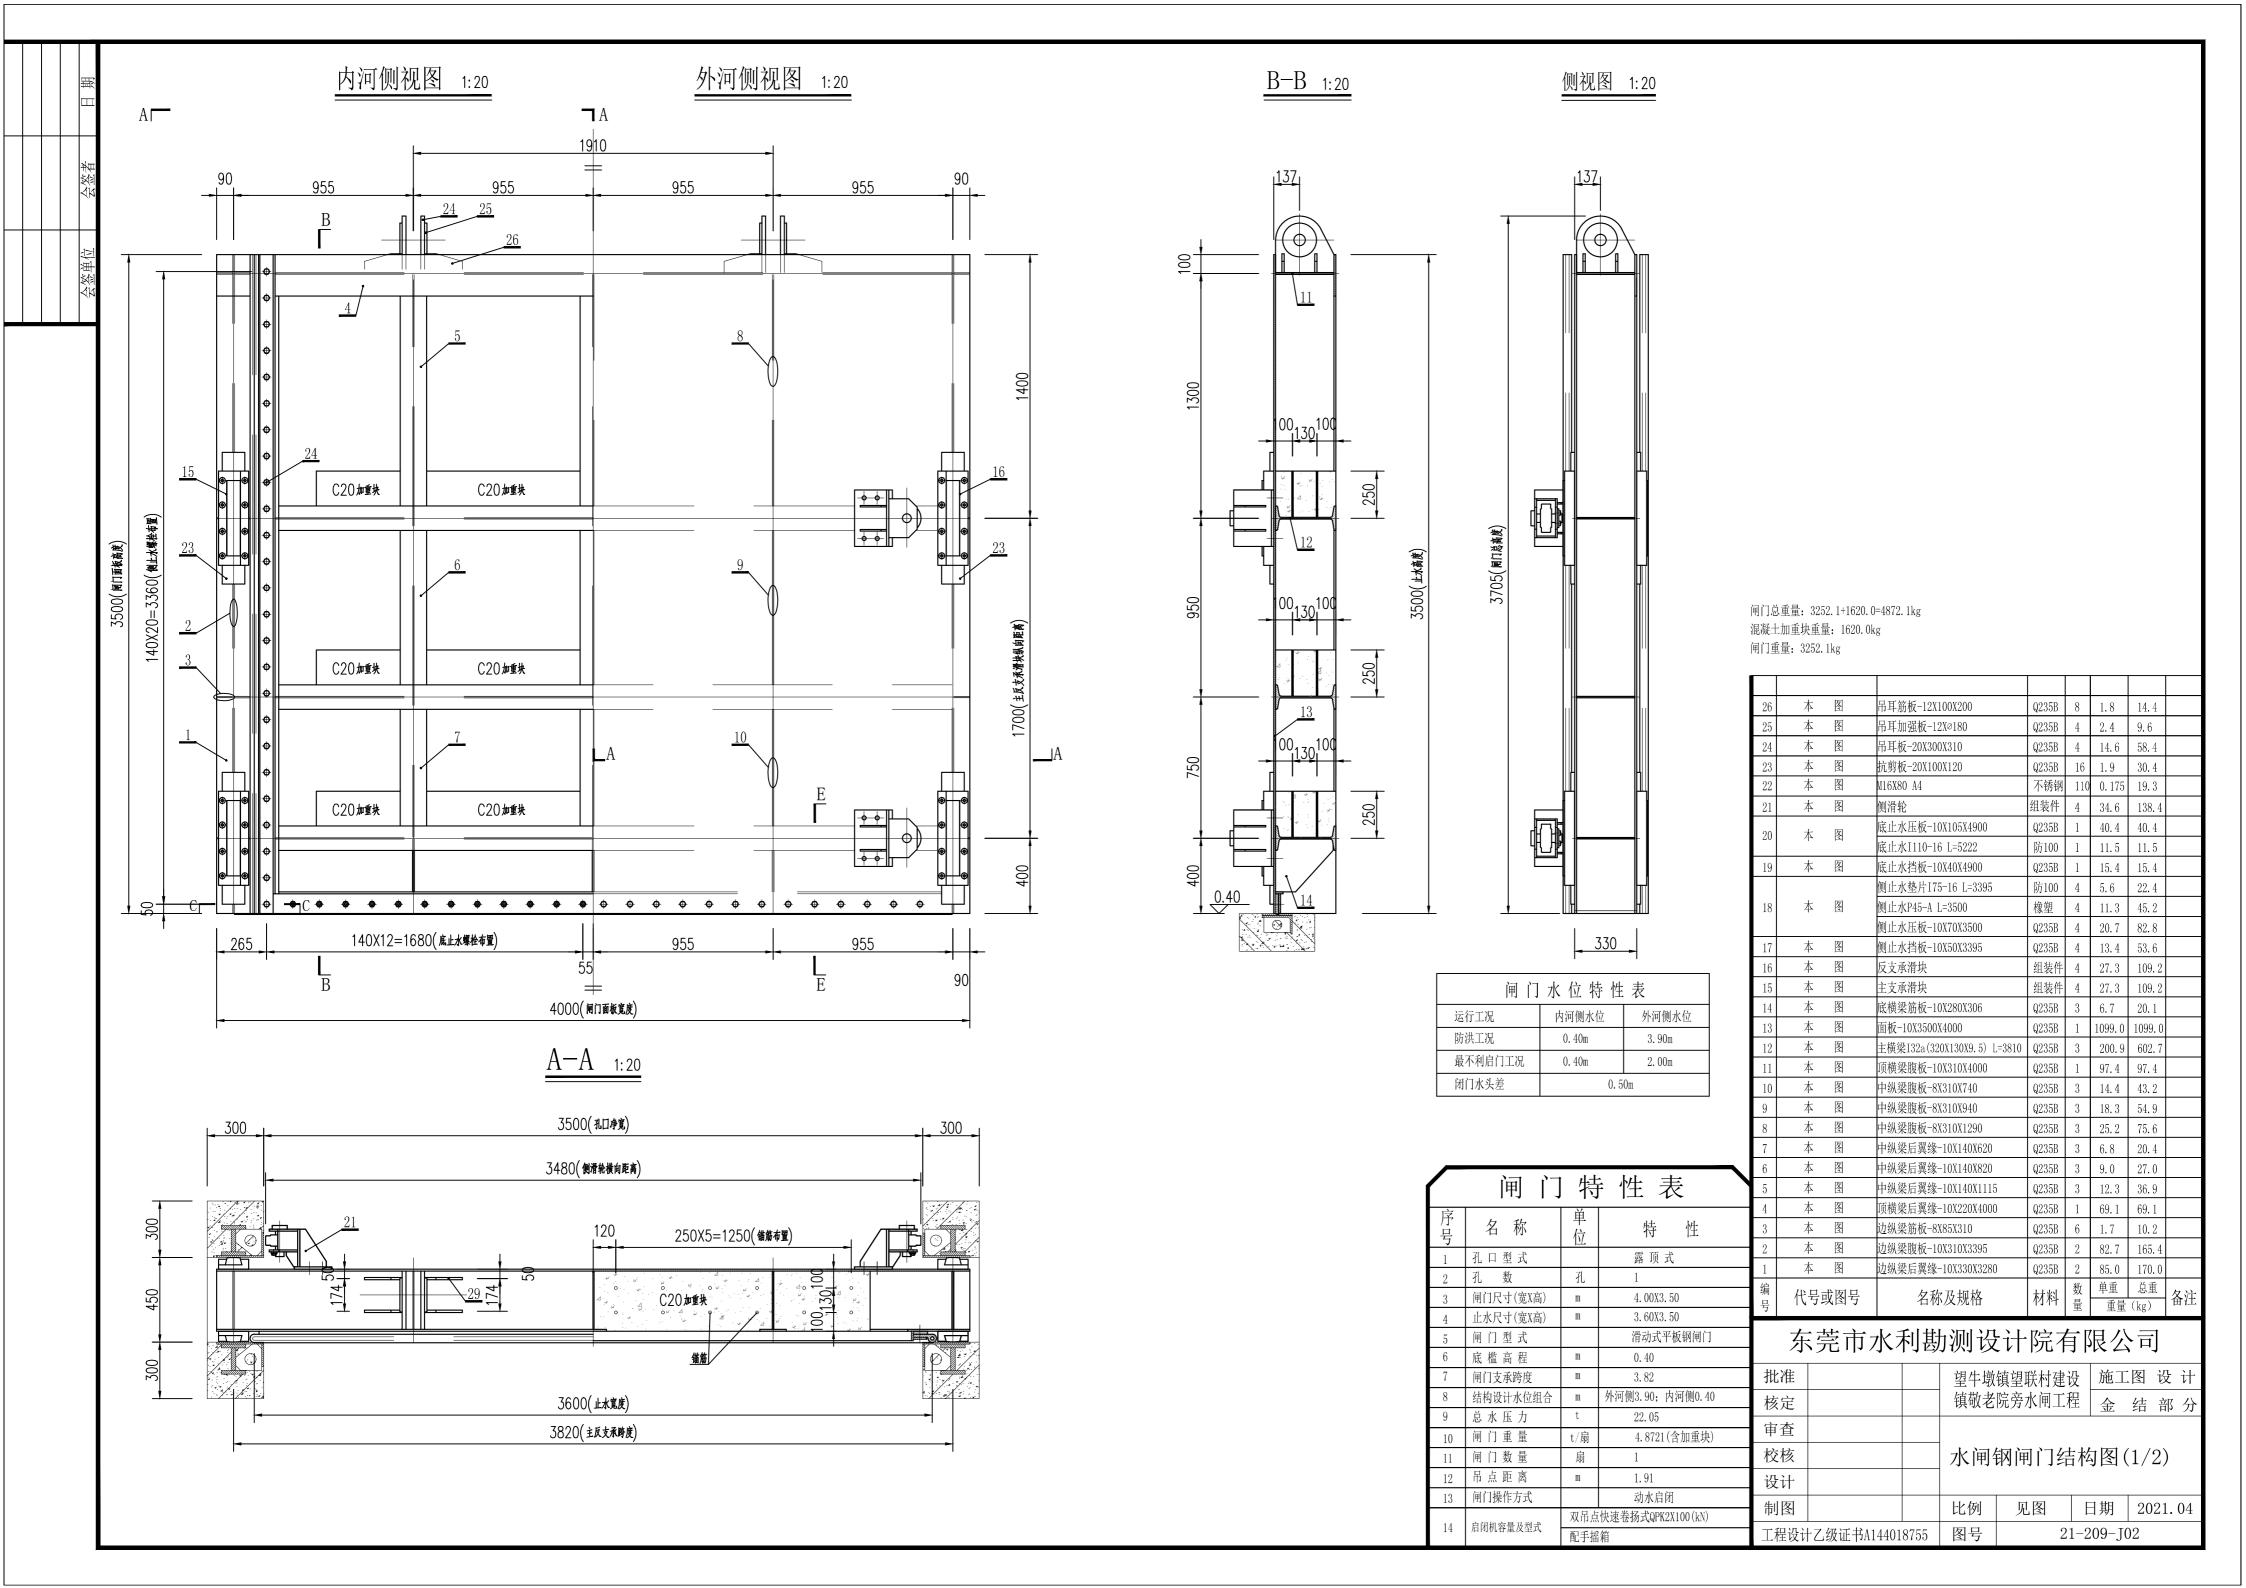


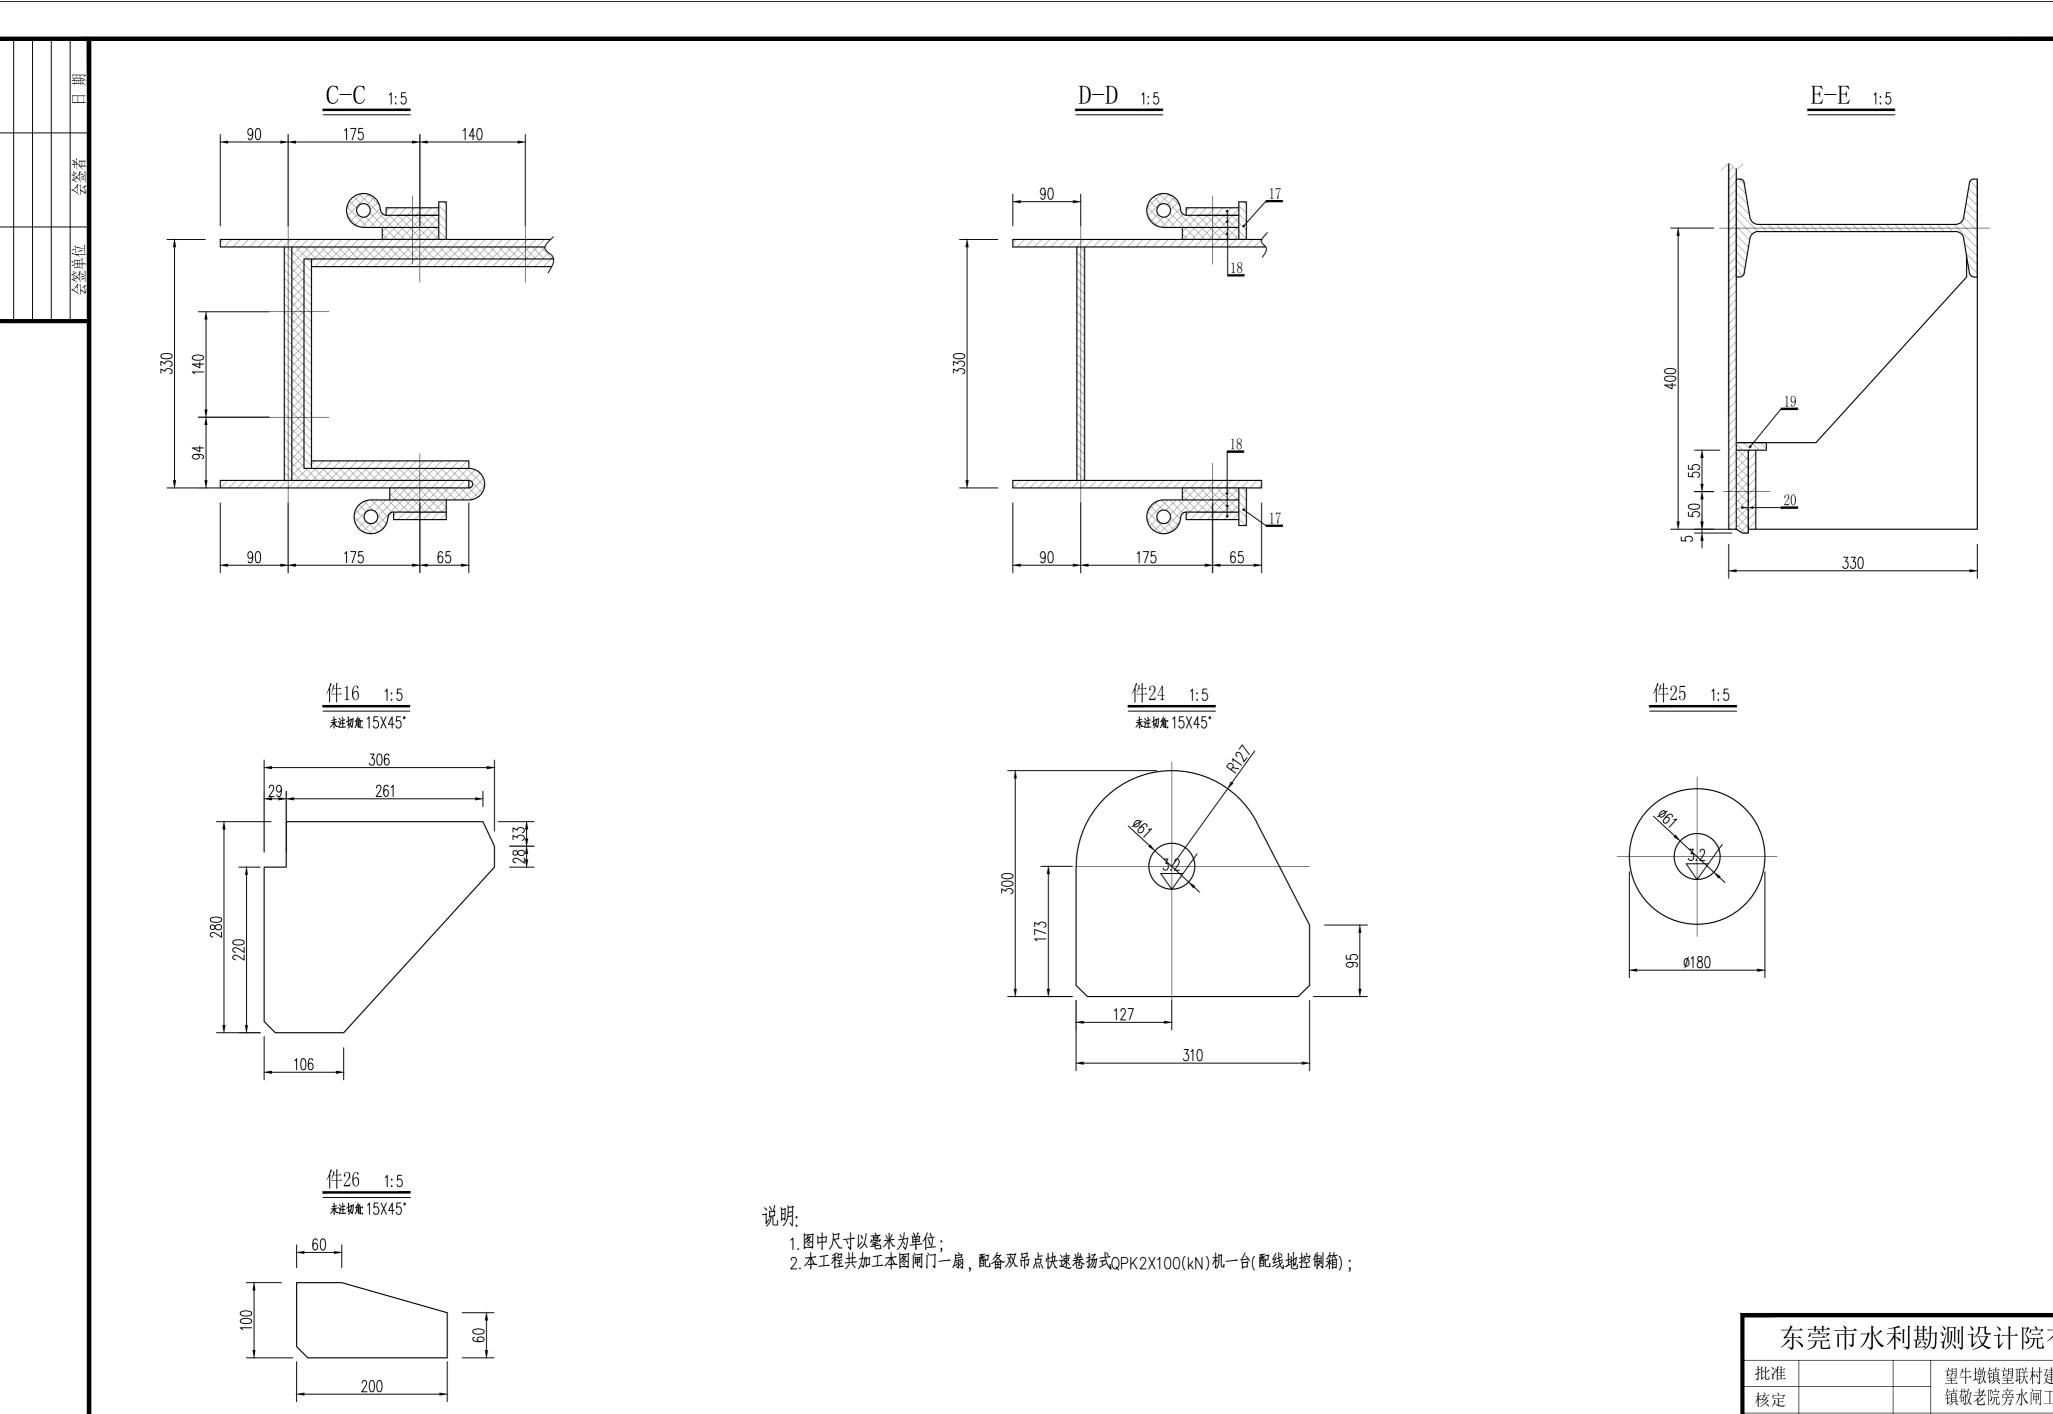


东	东莞市水利勘测设计院有限公司							
批准			望牛墩	镇望联村建设	设 施工	图	设	计
核定			镇敬老	院旁水闸工和	金金	结	部	分
审查								
校核			水闸	钢闸门结	构图((2/2)	2)	
设计								
制图			比例	见图	日期	20	21.	04
工程设计	- 十乙级证书A14401	8755	图号	21	l-209-J()3		

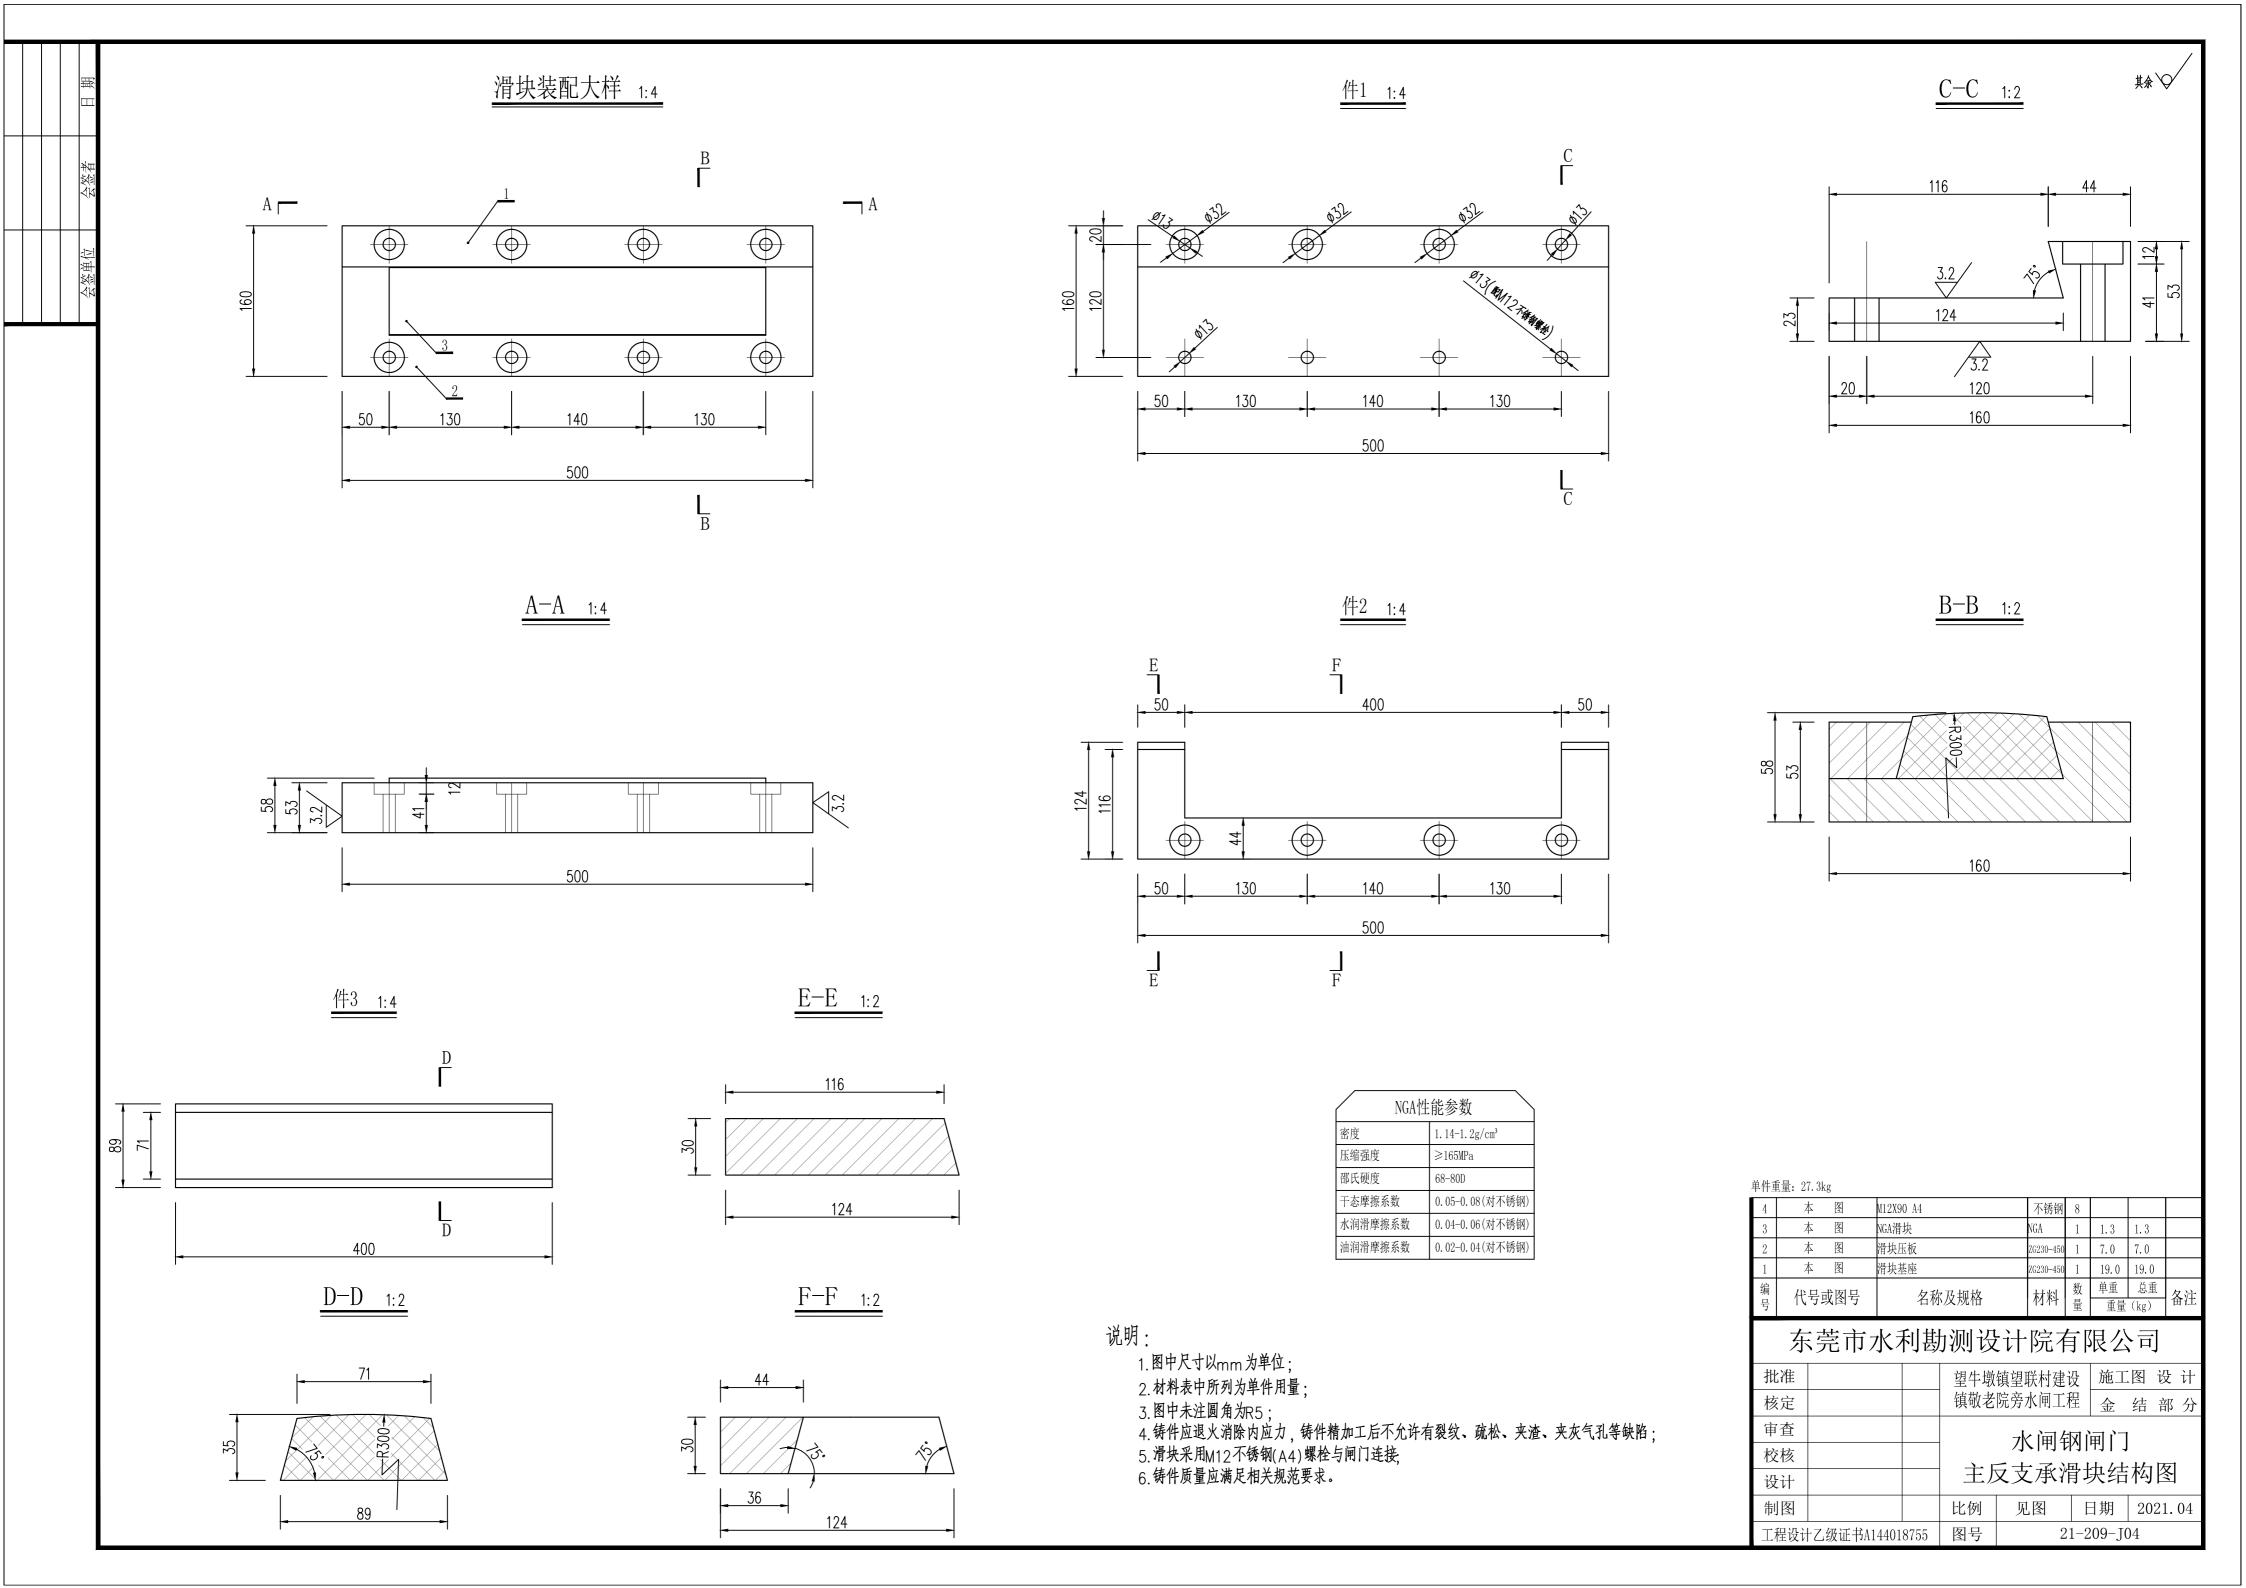

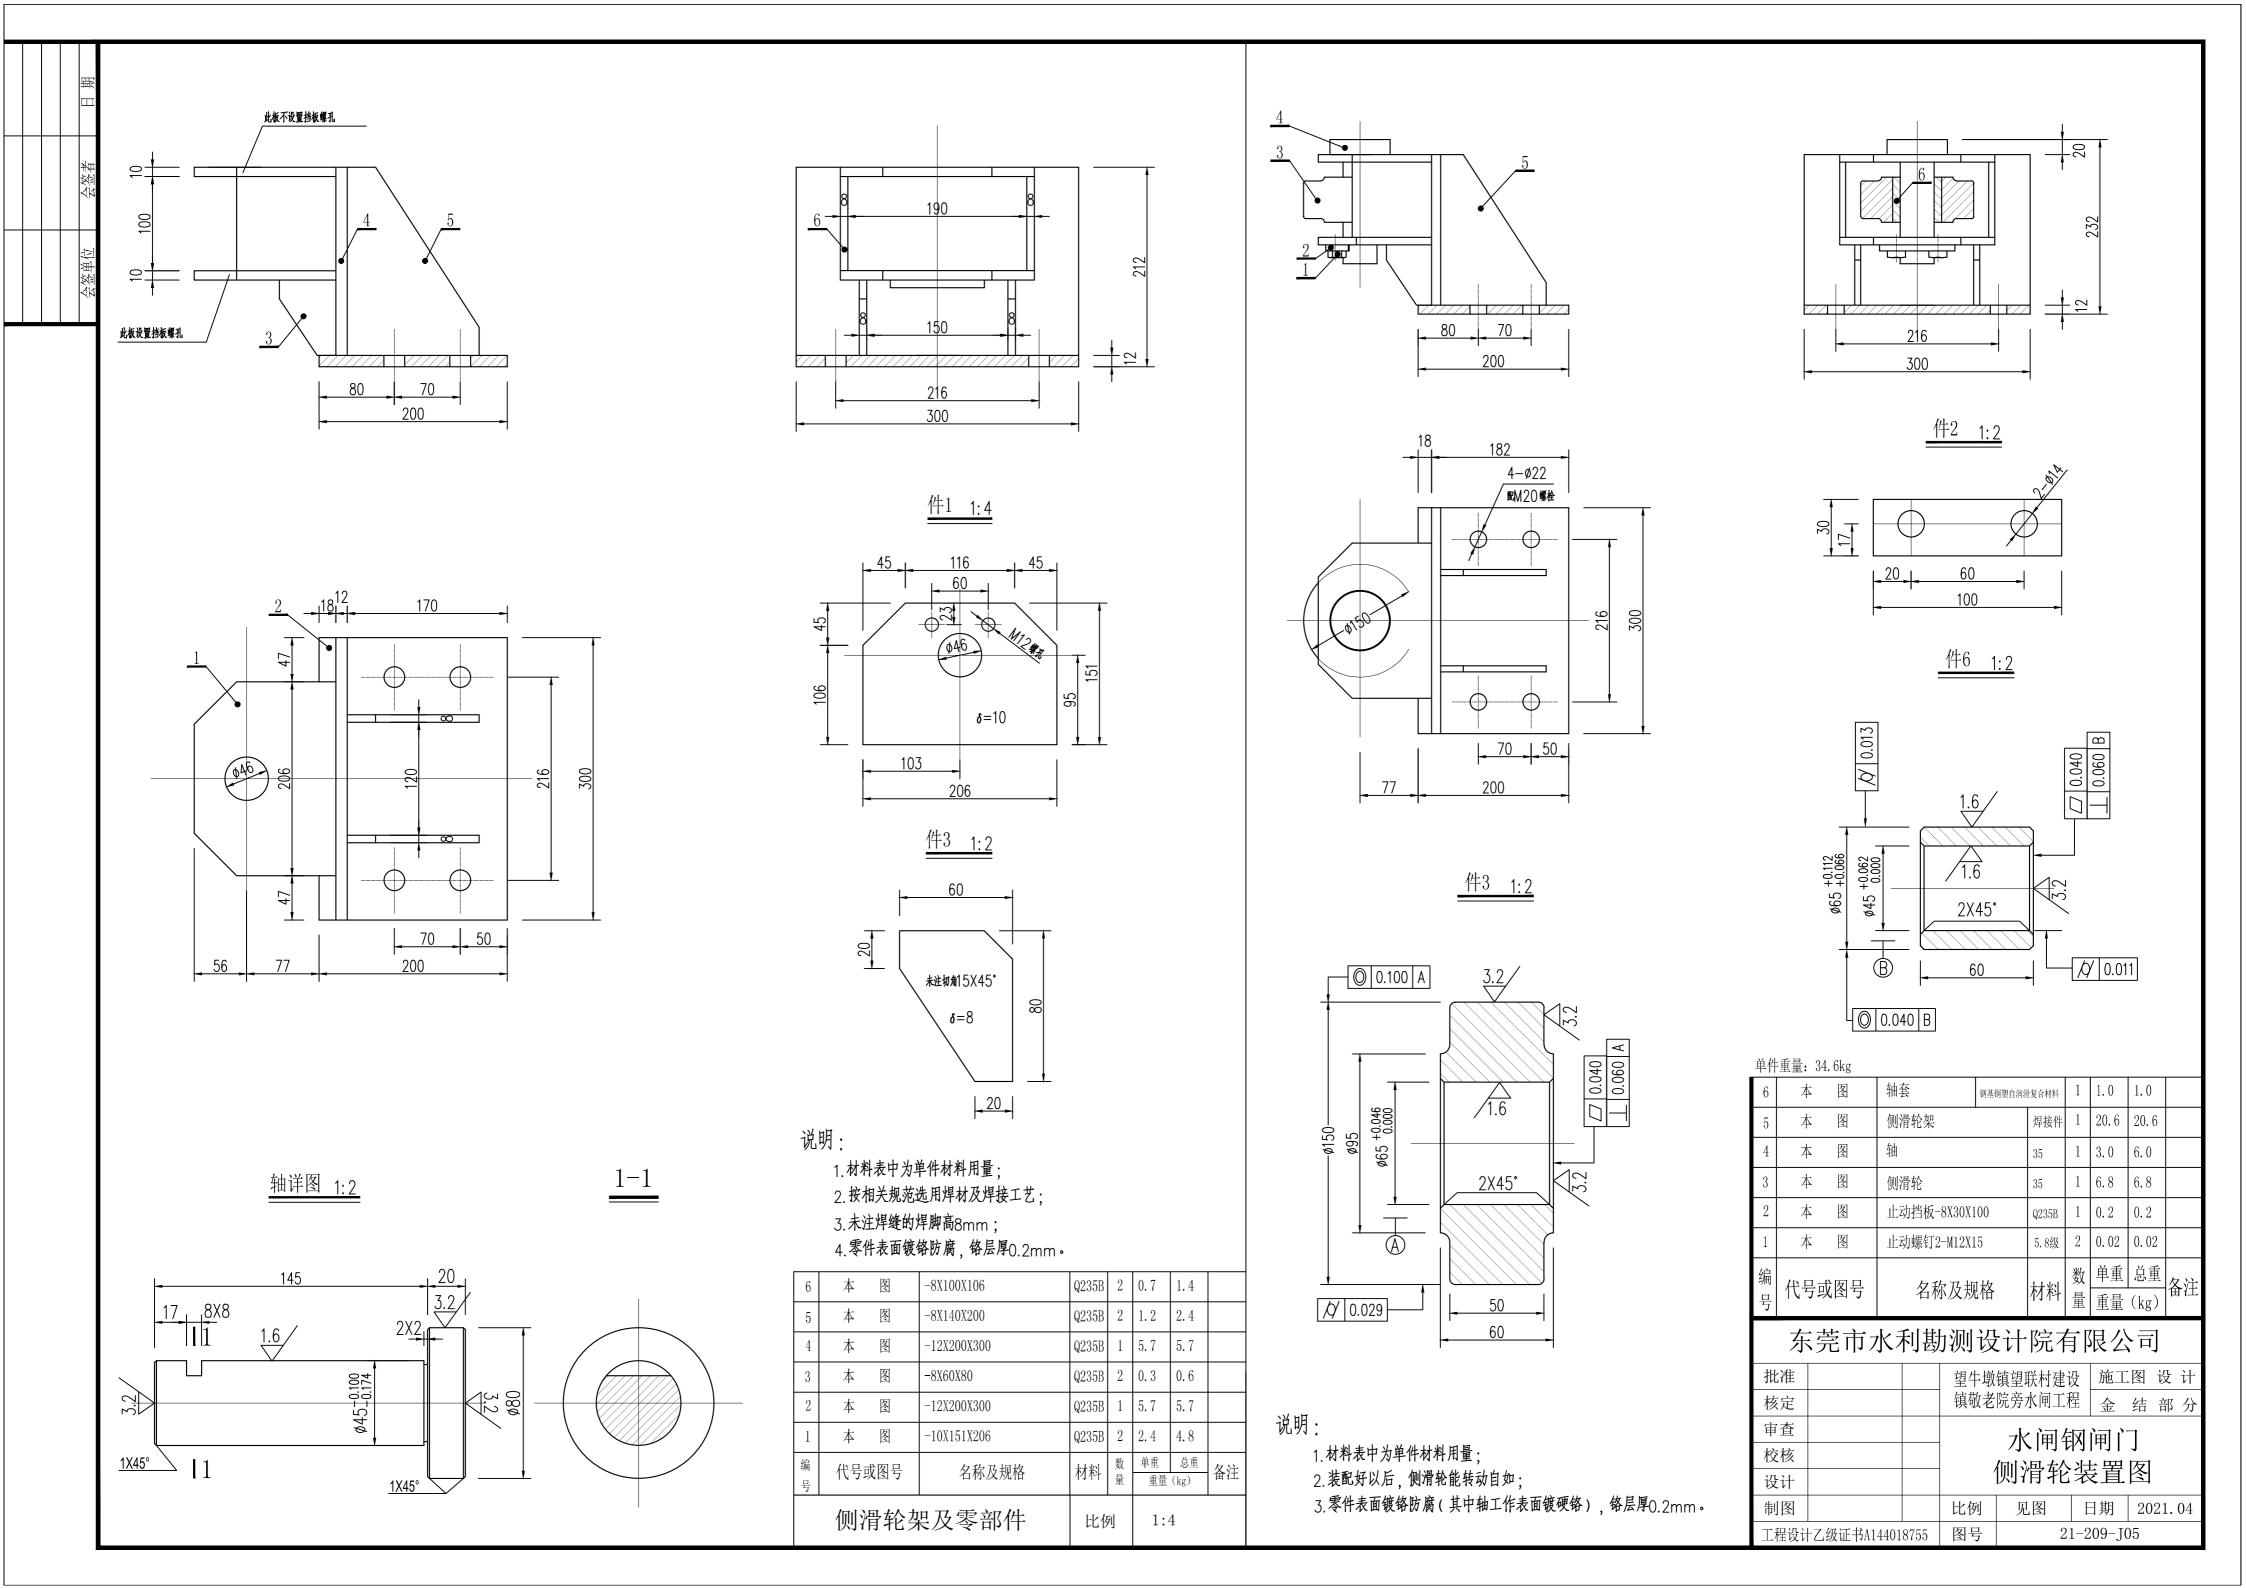

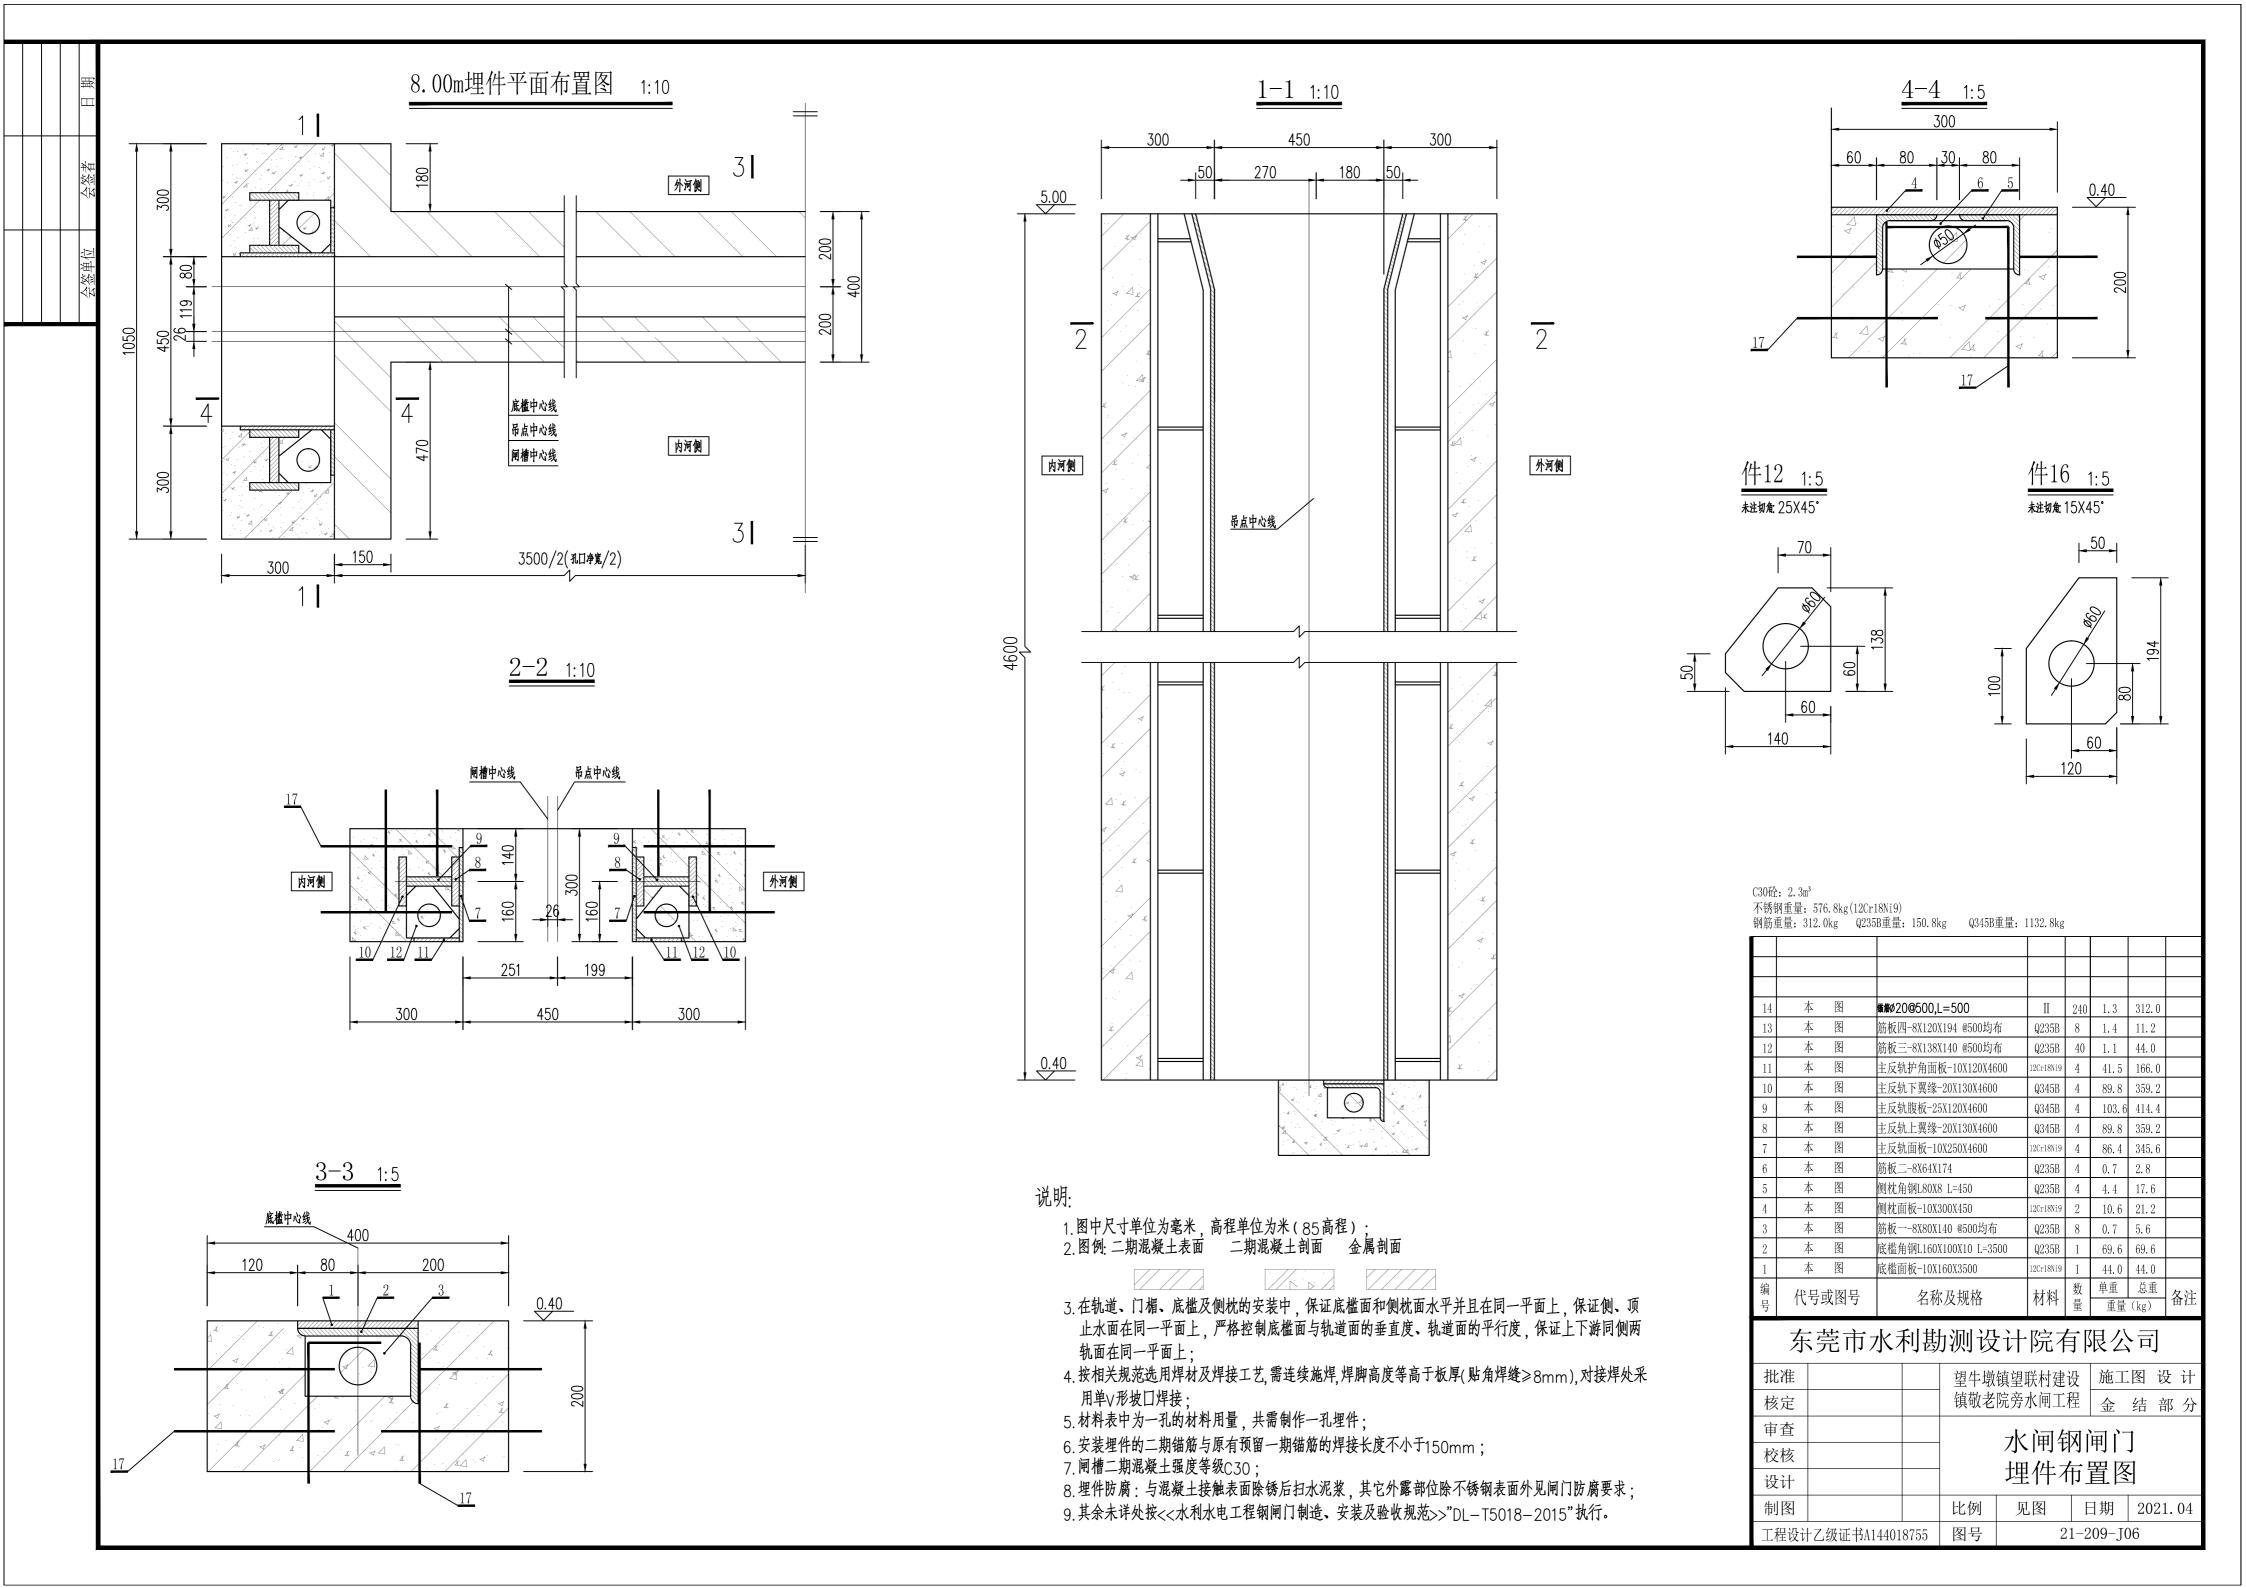

QPK2X100kN启闭机基础布置图 1:10

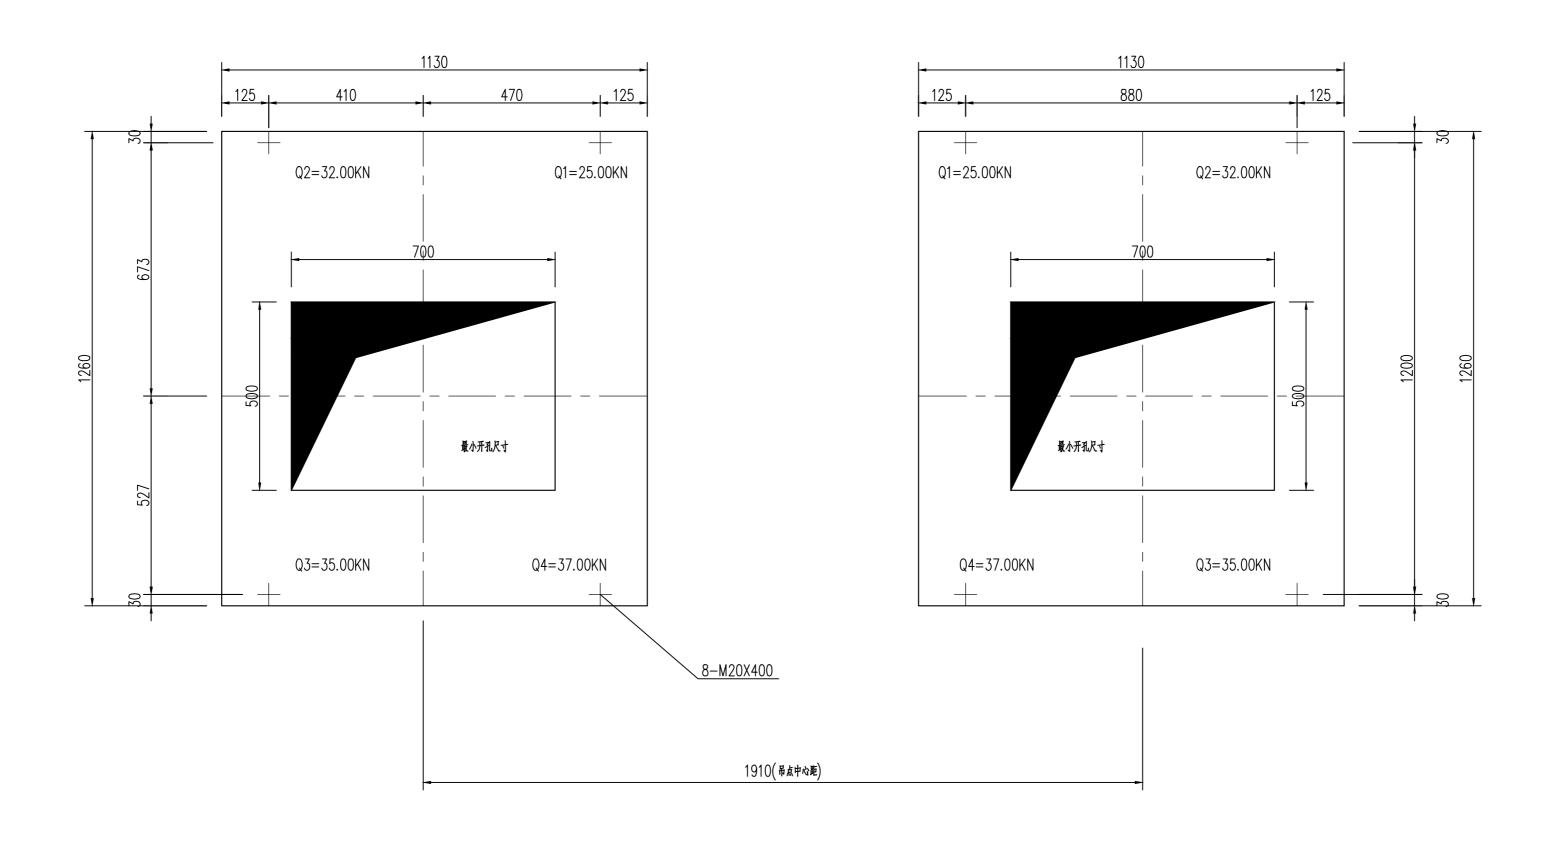

说明:

- 1.图中尺寸以毫米为单位;
- 2. 本图尺寸仅作为参考,必须根据实际采购启闭设备厂家提供尺寸施工;
- 3. 启闭机要求采用预埋地脚螺栓安装。

弃	东莞市水利勘测设计院有限公司						
批准			望牛墩	镇望联村建设	设 施工	图设	计
核定			唐## #				分
审查			水闸钢闸门				
校核							
设计			埋件布置图				
制图			比例	见图	日期	2021.	04
工程设计	工程设计乙级证书A144018755 图号 21-209-J07						

田瀬
会盤觜
会整弹位

电气设计说明

一、设计依据:

- 1、《水闸设计规范》(SL265-2016);
- 2、《供配电系统设计规范》(GB50052-2009);
- 3、《低压配电设计规范》(GB50054-2011);
- 4、《建筑照明设计标准》(GB50034-2013);
- 5、《建筑物防雷设计规范》(GB50057-2010)。

二、设计内容:

- 1、本设计内容包括:敬老院旁水闸的动力配电系统、照明配电系统及防雷接地系统。
- 2、本工程负荷等级为三级,采用TN-C供电方式,闸站规模为1×11kW,闸站总计算负荷约为11.05kW; 供电电压为~380V,电源自附近低压电源接驳点穿Ø50PVC管地埋引来,埋深0.7米,供电距离暂定为500米。

三、接地设计要点:

- 1、本工程建筑物为三类防雷建筑,利用建筑物结构钢筋作接地引下线,利用建筑物基础底板及地梁中的钢筋作自然接地体。
- 2、各引下线与接地网必须可靠焊接;所有接地系统的焊接均采用搭接,搭接长度不小于100mm;若因焊接破坏镀锌层处,应做防腐措施。
- 3、建筑防雷接地与电气保护接地共用接地装置,接地电阻要求不大于4Ω,若不能达到要求,应加装接地体。

四、其它:

- 1、低压电缆井设置除起点、终点、转弯、过路处需设置外,直线段约50米设一个。
- 2、电缆为穿PVC电缆管地埋敷设或沿墙和地面明敷。
- 3、动力配电箱壁挂安装于水闸立柱上,箱底距地1.4米;要求材质为不锈钢,户外防雨型,防护等级划P54。
- 4、电缆进出箱体的缝隙需用防火泥封堵。
- 5、图中未详部分施工中按有关规范进行。
- 6、图中尺寸高度以米计,长度以毫米计。
- 7、启闭机行程开关由启闭机厂家配套提供,不计入设备材料表。
- 8、本设计以图中所采用电气设备的参数作为电气选型计算依据,所选设备型号仅供参考,招标所确定的设备规格、性能等技术指标,不应低于设计图纸的要求;所有设备确定 厂家后均需建设、施工、设计、监理四方进行技术交底;本工程所选设备、材料,必须具有国家级检测中心的检测合格证书(3C认证等);必须满足与产品相关的国家标准。

设备材料表


序号	名称	型号及规格	数量	图例	备注
1	动力配电箱	XLK-02-08改	1只		不锈钢材质,壁挂式,非标,详见系统图
2	LED泛光灯	50W ~220V IP65	1盏	\otimes	灯具效能不低于 100lm/W
3	交联聚乙烯绝缘铜芯电缆	YJV-3×25+1×16	500*		YJV-0.6/1KV
4	交联聚乙烯绝缘铜芯电缆	YJV-5×10	10*		YJV-0.6/1KV
5	聚氯乙烯绝缘铜芯电线	BV-2.5	15*		BV-450/750V
6	CPVC电缆管	ø50	510米		
7	CPVC电缆管	ø25	8#		
8	镀锌扁钢	-40×4	20米		
9	低压电缆井	1000mm ×1000mm ×1000mm	11座		详见大样图
10	电缆敷设开挖回填土方		300m³		

东莞市水利勘测设计院有限公司

批准			望牛墩	镇望联村建i	段 施工	图	设	计
核定			镇敬老	院旁水闸工程	里电	气	部	分
审查								
校核			电气管	设计说明	及设备	材	料	表
设计								
制图			比例	见图	日期	20	21.	04
工程设计乙级证书A144018755		图号	21-209-D01					

会签单位 会签者 日 期


动力配电箱系统图

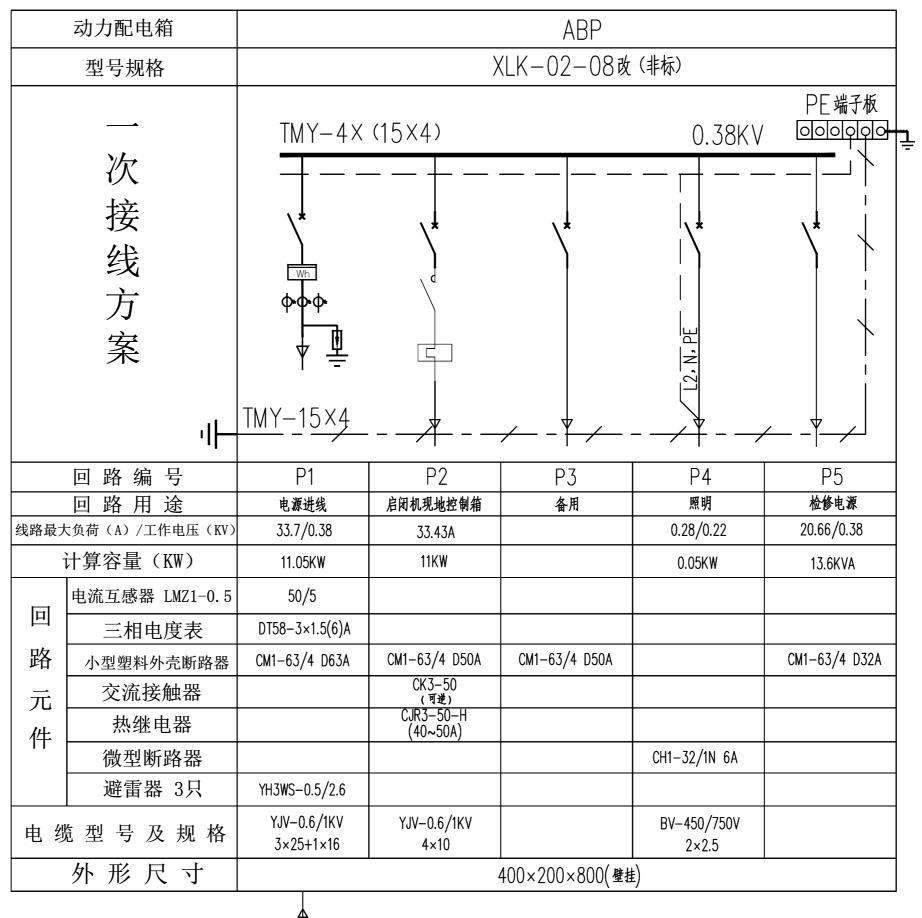



YJV-3×25+1×16/ø50

电源自附近低压电源接驳点穿 Ø50PVC管地埋引来,埋深 0.6米,供电距离暂定为 500米

东莞市水利勘测设计院有限公司							
批准			望牛墩镇望联村建设 施工图 设 记			图设计	
核定			镇敬老院旁水闸工程 电气部分			气部分	
审查							
校核			动力配电箱系统图				
设计							
制图			比例	见图	日期	2021. 04	
工程设计乙级证书A144018755		图号	21-209-D02				

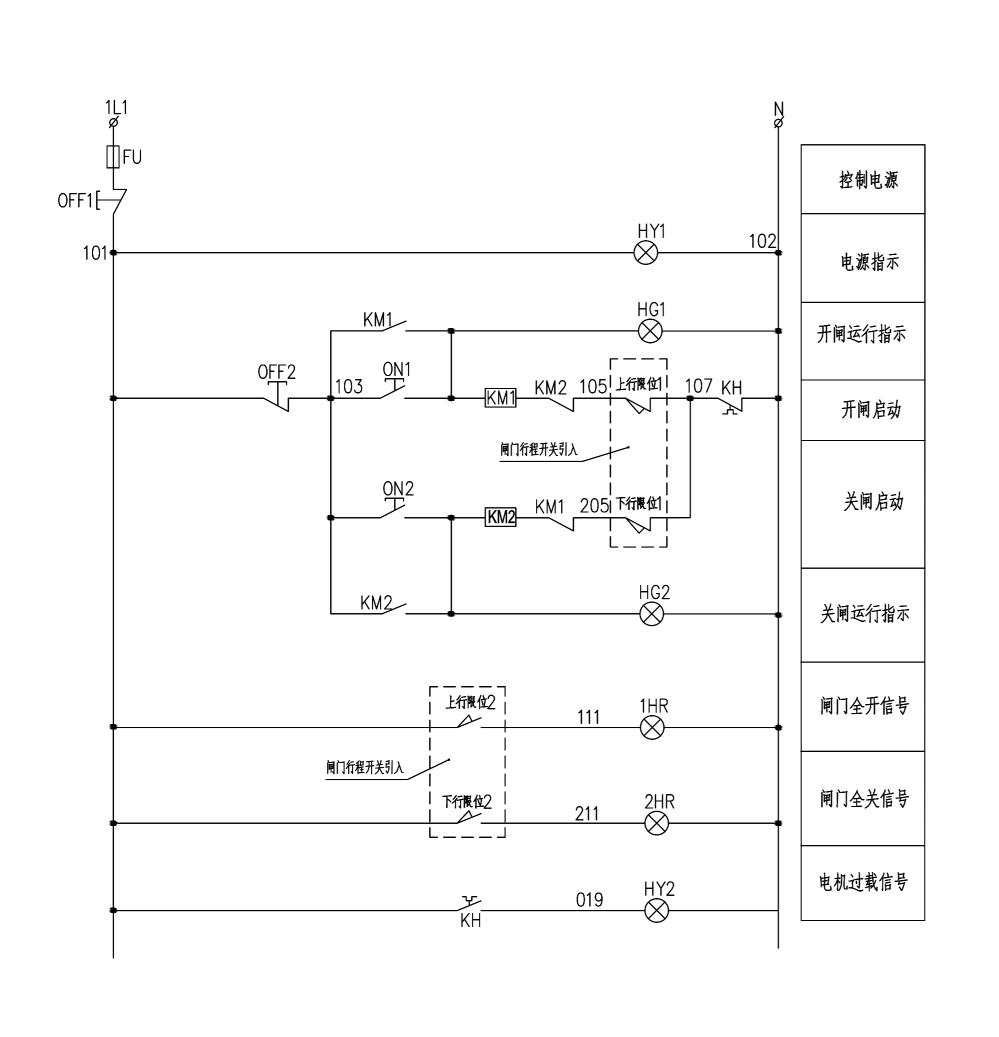

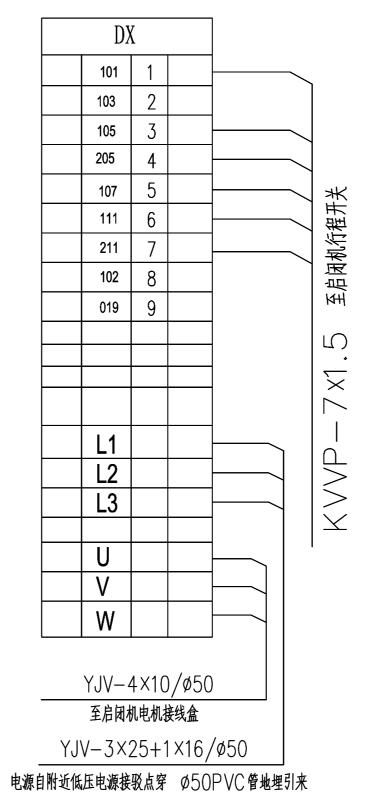

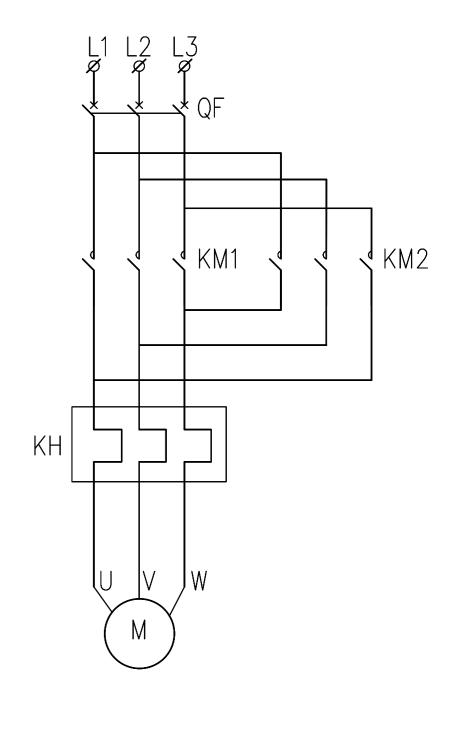

元件表

10	DX	二次端子	TB-1512	条	2	
9	FU	熔断器	RT18-10A	个	1	
8	HY1,2	指示灯	AD56	个	2	黄色
7	HG1,2	指示灯	AD56	个	2	绿色
6	1,2HR	指示灯	AD56	个	2	红色
5	0N1,2	按钮	Y090	个	2	绿色
4	0FF1,2	按钮	Y090	个	2	红色
3	KH	热继电器	CJR3-50-H	个	1	40~50A
2	KM1,2	接触器	CK3-50	个	2	
1	QF	断路器	CM1-63/4 D50A	个	1	
序号	代号	名称	型号	单位	数量	备注

东莞市水利勘测设计院有限公司


批准			望牛墩镇望联村建设 镇敬老院旁水闸工程		と 施工	施工图 设 计		
核定					里电	气	部	分
审查								
校核] 启闭机控制原理图					
设计								
制图			比例 见图 日期 2021.04					
工程设计乙级证书A144018755		图号	21-209-D03					


闸门行程开关动作动作图表


位 置接点	全 关	全 开	接点用途
上行限位2			全开位置信号
下行限位2			全关位置信号
上行限位1			闸门开启
下行限位1			闸门关闭

说明:


- 1、启闭方式设计为动力配电箱上手动。
- 2、本控制系统就近装于动力配电箱。
- 3、要求电机主回路热继电器带两对辅助常开触点。
- 4、要求动力配电箱材质为不锈钢,防护等级划P54。
- 5、要求启闭机行程开关随启闭机配套提供。

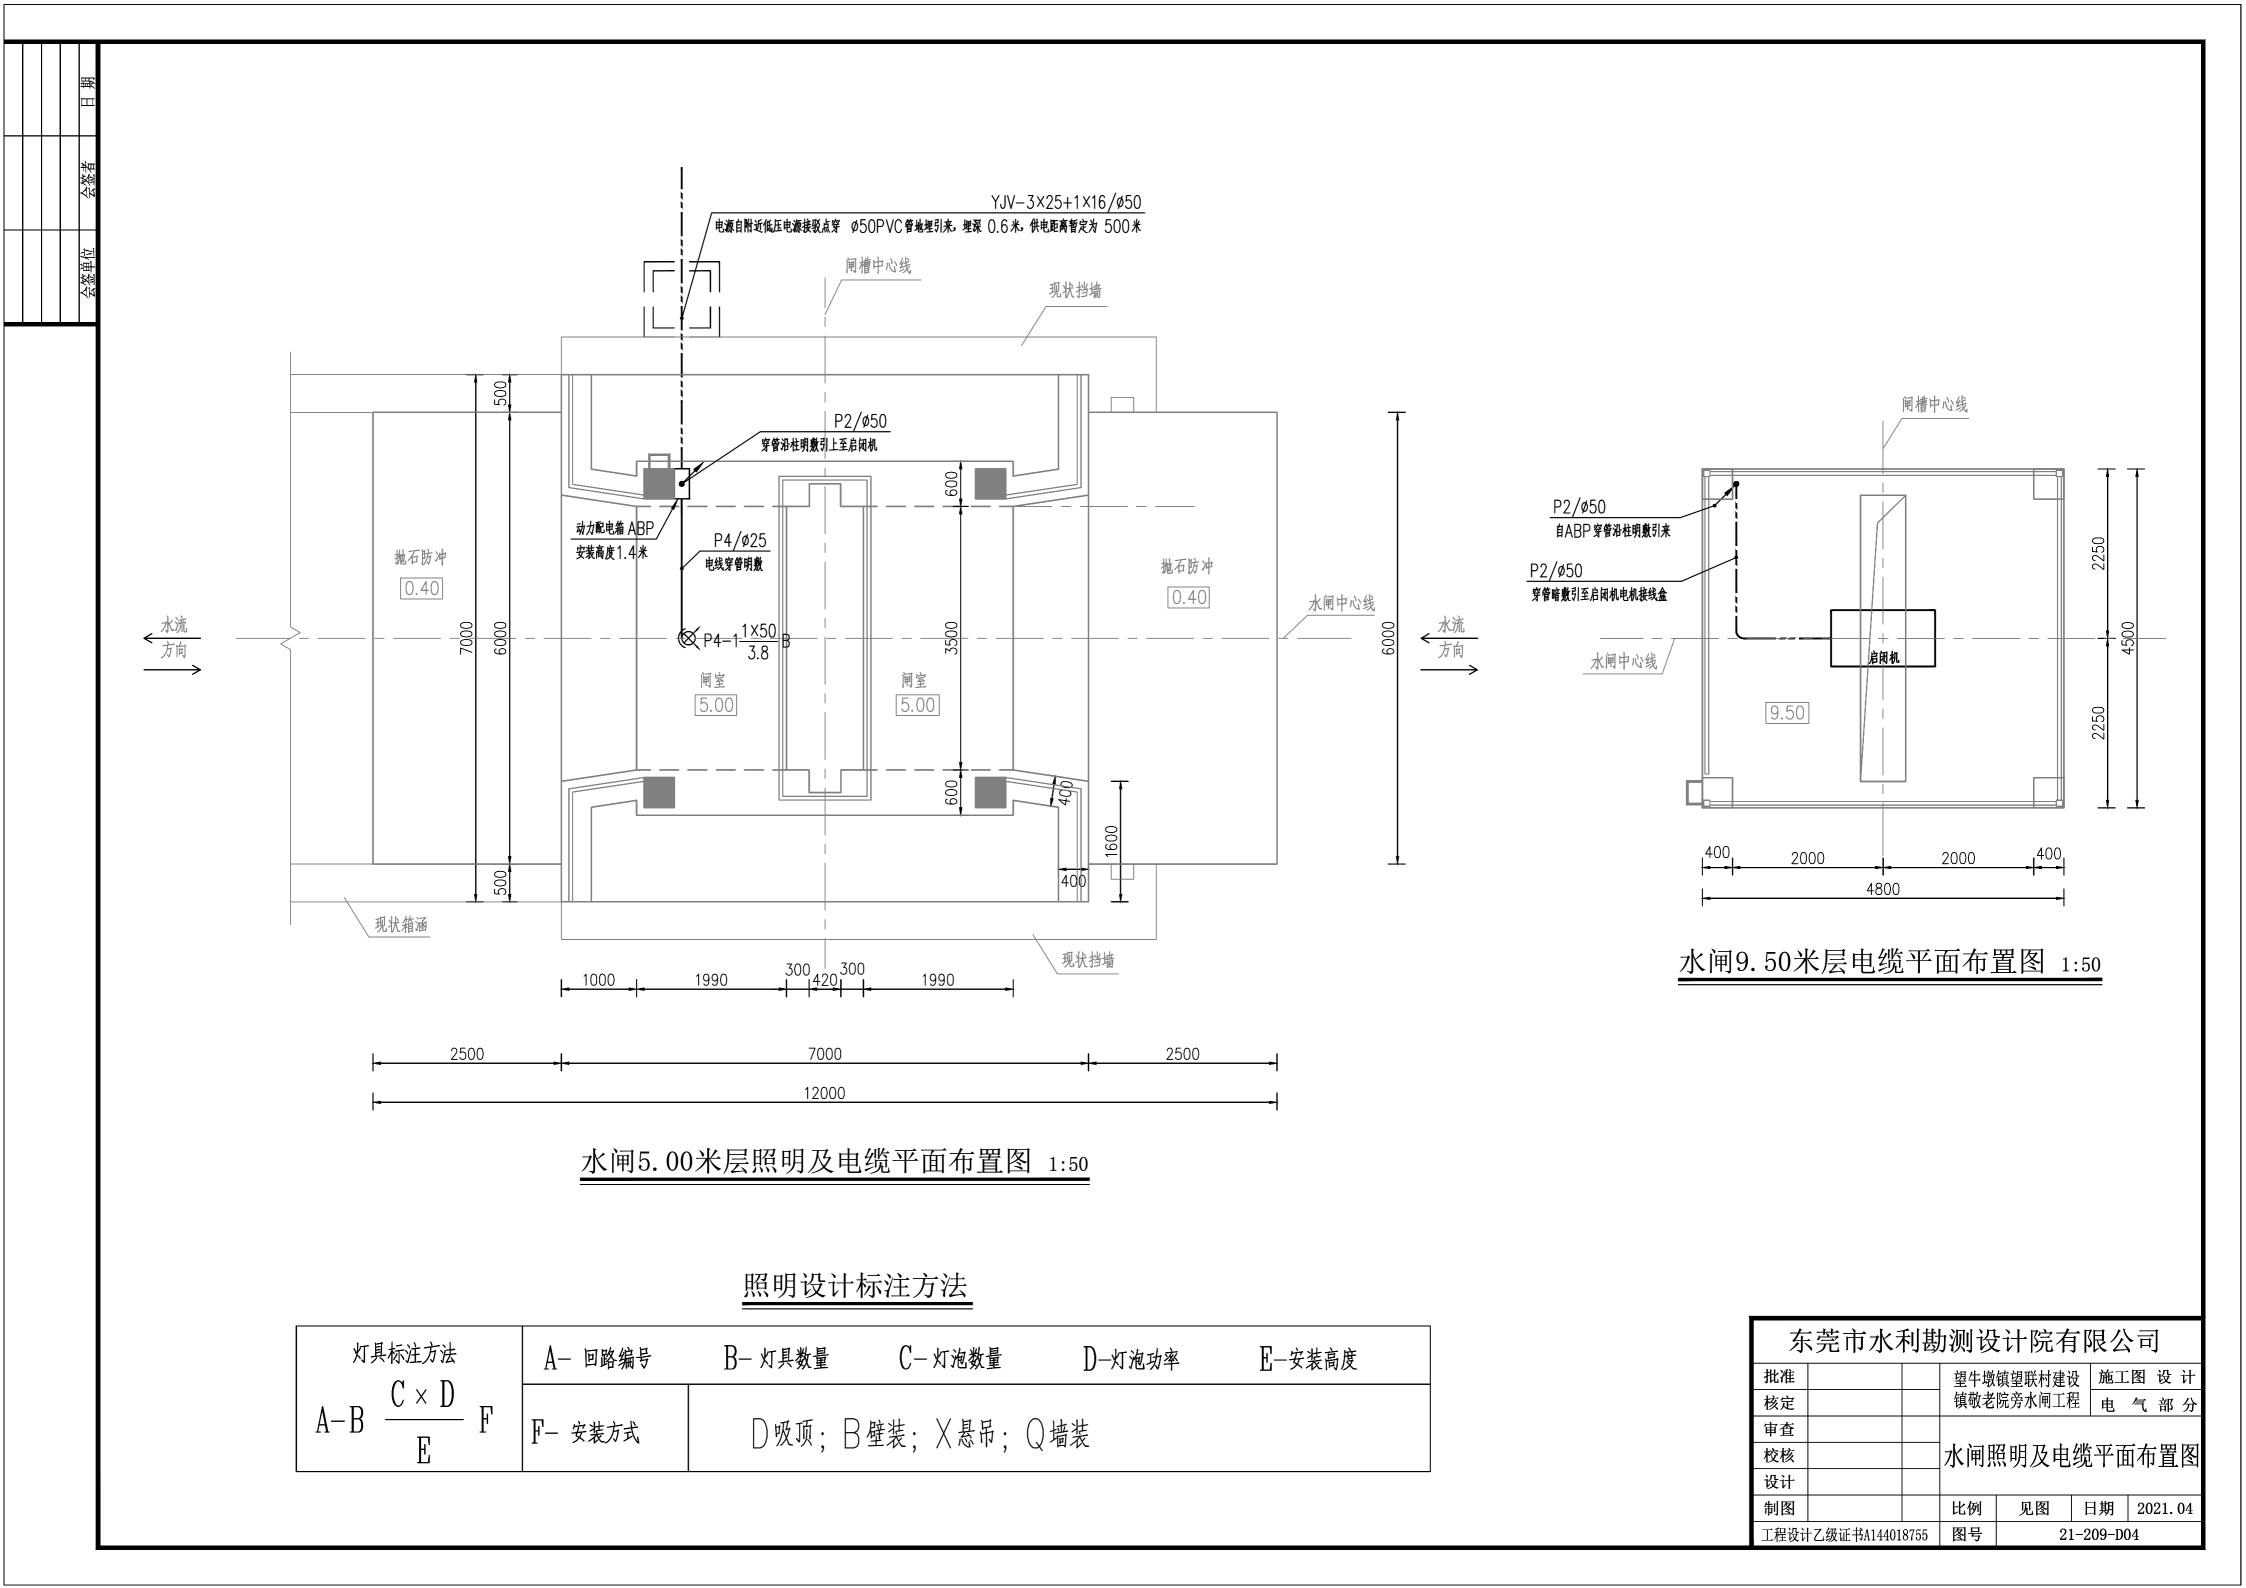

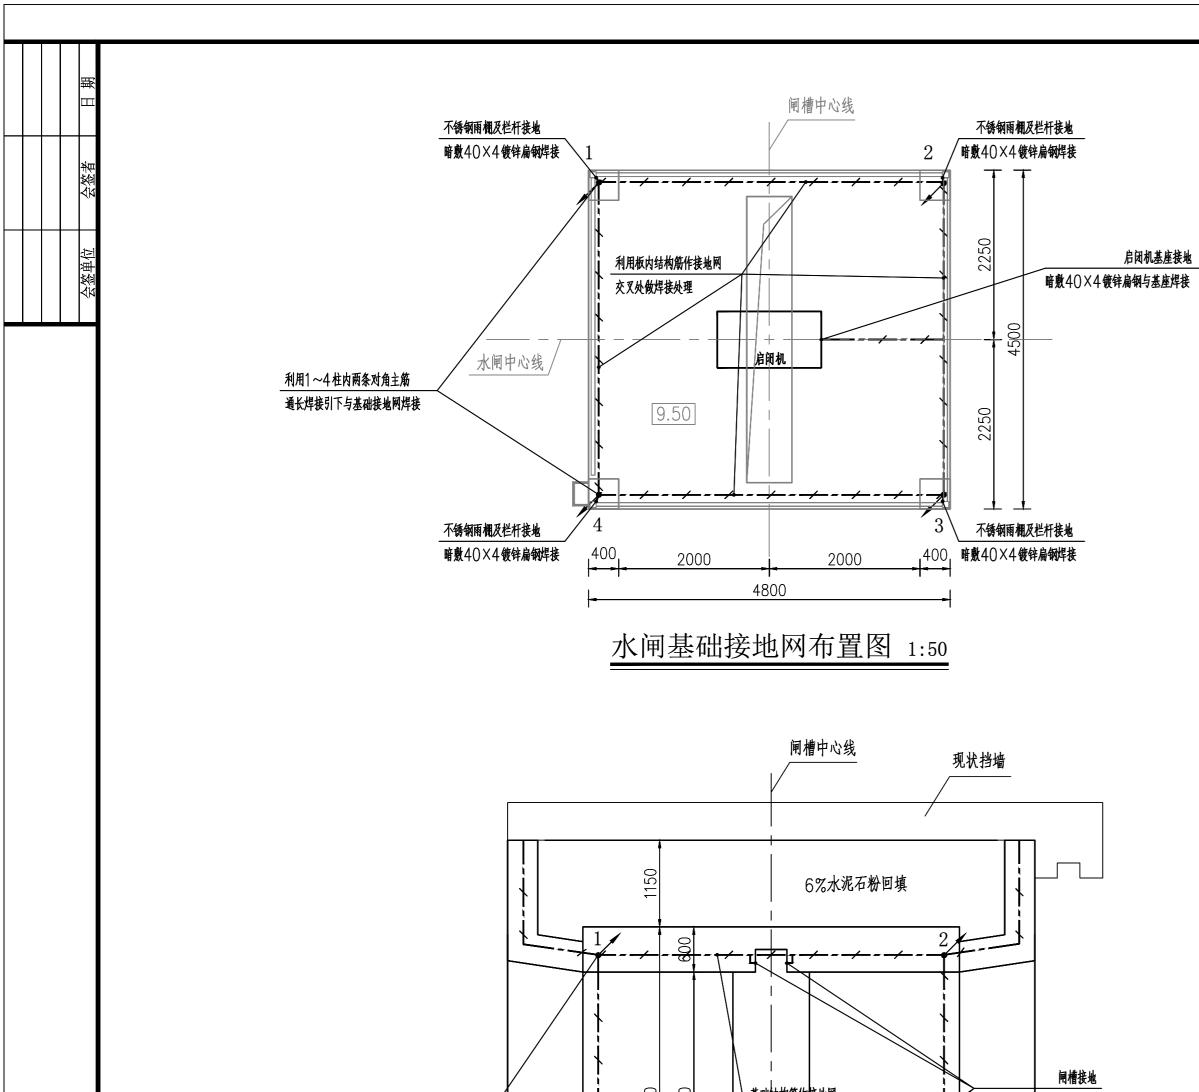

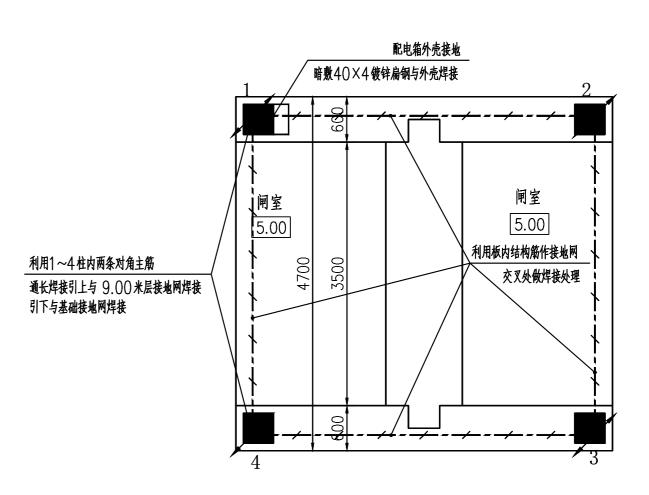

水闸5.00米层接地网布置图 1:50

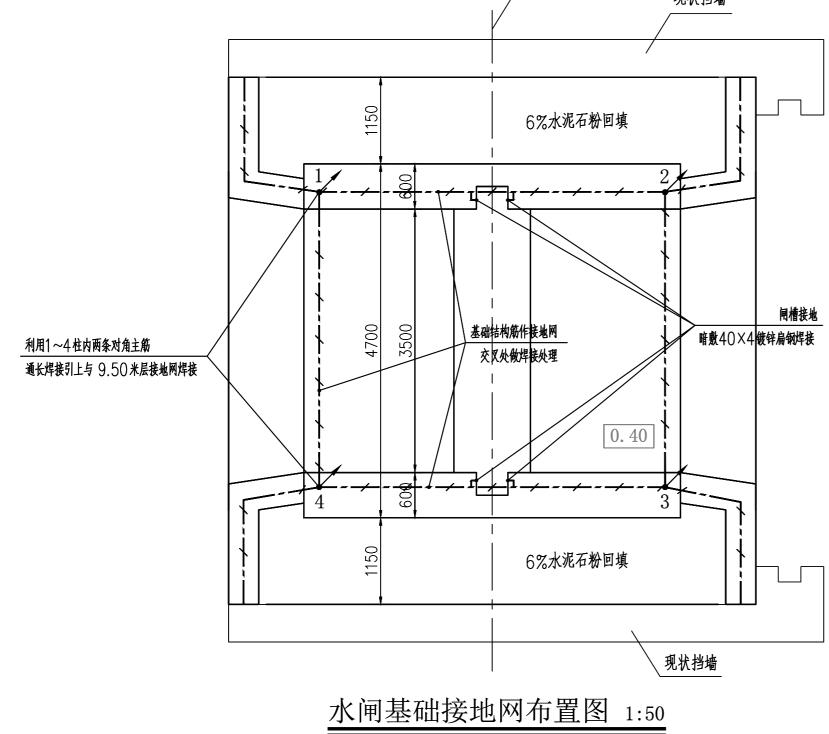

 东莞市水利勘测设计院有限公司

 批准
 望牛墩镇望联村建设 镇敬老院旁水闸工程
 施工图 设 计 电 气 部 分

 市查
 水闸接地网布置图(1/2)

 设计
 比例
 见图
 日期
 2021.04

 工程设计乙级证书A144018755
 图号
 21-209-D05

